

**projekt s.c.**<sup>®</sup>

Tel/fax  
0-29/717-10-28  
0-29/717-02-79

Maków Maz. 06-200 ul. Witosa18

# PROJEKT WYKONAWCZY

**TEMAT :**

**Przebudowa ulicy Polnej w Serocku  
od km 0+041,15 do km 0+300,57**

**INWESTOR : Urząd Miasta i Gminy Serock**

**BRANŻA : DROGOWA**

**ZESPÓŁ PROJEKTOWY:**

**Projektant :**

mgr inż. Radosław Zwoliński  
upr. proj. Wa-259/02

**Sprawdzający :**

mgr inż. Józef Mrugalski  
upr. proj. UAN-IV-10220 /75 /81

Maków Maz. MAJ 2007

Egz. nr **5**

## ZAWARTOŚĆ OPRACOWANIA

### CZĘŚĆ OPISOWA

1. **Przedmiot inwestycji**
2. **Podstawa opracowania**
3. **Podstawy techniczne oraz materiały do projektowania**
4. **Warunki gruntowo-wodne**
5. **Istniejący stan zagospodarowania terenu**
6. **Roboty rozbiórkowe**
7. **Projektowane zagospodarowanie terenu**
  - 7.1. Parametry techniczne ulicy
  - 7.2. Przebieg ulicy w planie
  - 7.3. Projektowane zagospodarowanie pasa drogowego
  - 7.4. Ukształtowanie wysokościowe
8. **Projektowane konstrukcje**
9. **Kolizje z uzbrojeniem terenu**
10. **Organizacja ruchu**
11. **Informacje o terenie**
12. **Podstawowe dane przedmiarowe**
13. **Roboty ziemne**
14. **Uzgodnienia i opinie**

### CZĘŚĆ RYSUNKOWA

- |           |   |
|-----------|---|
| Rys. nr 1 | Plan orientacyjny – rys. bezskalowy                 |
| Rys. nr 2 | Plan sytuacyjny - skala 1 : 500                     |
| Rys. nr 3 | Zbiorcza plansza uzbrojenia terenu – skala 1 : 500  |
| Rys. nr 4 | Profil podłużny – skala 1 : 100/1000                |
| Rys. nr 5 | Przekroje normalne – skala 1 : 50                   |
| Rys. nr 6 | Szczegóły konstrukcyjne – skala 1 : 10              |
| Rys. nr 7 | Przekroje poprzeczne – roboty ziemne – skala 1: 100 |

## 1. Przedmiot inwestycji

Przedmiotem inwestycji jest przebudowa ulicy Polnej w Serocku od granicy robót na projektowanym dojeździe do wiaduktu nad projektowaną obwodnicą Serocka w ciągu drogi krajowej nr 61 – km 0+041,15 do skrzyżowania z ul. Traugutta – km 0+300,57.

Roboty prowadzone będą na następujących działkach:

1. 15/16
2. 15/17
3. 51/1
4. 51/3
5. 62/1
6. 62/3

## 2. Podstawa opracowania

Podstawą opracowania jest umowa zawarta pomiędzy Urzędem Miasta i Gminy Serock a biurem projektowym KOM-PROJEKT S.C.

## 3. Podstawy techniczne oraz materiały do projektowania

- Wypis z Miejscowego Planu Zagospodarowania Przestrzennego z dnia 02.05.2007 r. – pismo znak:GB.73271-127/07
- Uzgodnienia z Inwestorem, oraz zakładami branżowymi.
- Podkłady mapowe w skali 1:500 do celów projektowych wykonane przez inż. Teresę Dobrawską, 05-140 Serock, ul. Zaokopowa 5.
- Własne uzupełniające pomiary inwentaryzacyjne, wykonane w marcu 2007 r.
- Ustawa z dn. 07.07.94 r. – Prawo Budowlane,
- Ustawa z dn. 21.03.85 r. o drogach publicznych,
- Rozporządzenie Ministra Transportu i Gospodarki Morskiej z dnia 2 marca 1999 r. w sprawie warunków technicznych jakim powinny odpowiadać drogi publiczne i ich usytuowanie – Dziennik Ustaw nr 43 poz. 430 z dnia 14 maja 1999 r.

## 4. Warunki gruntowo-wodne

Na obszarze objętym inwestycją, pod warstwą humusu i gruntów nasypowych grubości ok. 0,20 m, występują piaski drobno-, średnio- i gruboziarniste. Wody gruntowej, do głębokości 2,0 m p.p.t. nie stwierdzono.

## 5. Istniejący stan zagospodarowania terenu

### Jezdnia

- Klasa drogi – L
- Szerokość pasa drogowego: 12,0 m + 12,6 m
- Przekrój drogi:
  - jezdnia o nawierzchni żwirowej o szerokości ok. 6,0 m
  - brak chodników

### Zjazdy:

- Brak zjazdów o nawierzchni twardej ulepszonej.
- Tylko dwie działki: nr 16 i nr 42/12 posiadają wydzielone zjazdy o nawierzchni, odpowiednio, z płyt chodnikowych i z betonowych płyt prefabrykowanych..

Odwodnienie:

- Wody opadowe odprowadzane są powierzchniowo na teren sąsiadujący z pasem drogowym.

Zieleń:

- W granicach projektu nie występują drzewa.

Istniejące uzbrojenie terenu:

- Napowietrzna linia telefoniczna  
 Napowietrzna linia energetyczna eN i eS  
 Wodociąg  $\varnothing$  160 mm  
 Gazociąg  $\varnothing$  63 mm

**6. Roboty rozbiórkowe**

W ramach projektowanej przebudowy projektuje się rozbiórkę wszystkich nawierzchni (dwa zjazdy i fragment chodnika) znajdujących się w granicach inwestycji.

**7. Projektowane zagospodarowanie terenu**

**7.1. Parametry techniczne ulicy**

- Klasa techniczna: L  
 Kategoria ruchu: KR 2  
 Przekrój półuliczny, dwupasowy, dwukierunkowy 2x3,0 m

**7.2. Przebieg ulicy w planie**

Długość odcinka robót nawierzchniowych wynosi 259,42 m.

Rozwiązania geometryczne i wysokościowe na granicach robót dostosowano do rozwiązań przyjętych w „Projekcie budowy obwodnicy Serocka w ciągu drogi krajowej nr 61” opracowanym przez biuro projektowe „MOSTY KATOWICE” – granica robót w km 0+041,15 i w „Projekcie przebudowy ul. Polnej od końca istniejącego chodnika przy posesji nr 36 do skrzyżowania z ul. Traugutta w Serocku” opracowanym przez "GEOCOM" 05-100 Nowy Dwór Mazowiecki ul. Zakroczymska 46– granica robót w km 0+300,57.

Załamania trasy wyokrąglono łukami kołowymi bez krzywych przejściowych o promieniach:

- W1 – R=50 m  
 W2 – R=70 m  
 W3 – R=155 m  
 W4 – R=300 m

Tabela: Poszerzenia jezdni na łukach

Wierzchołek łuku	Długość prostych przejściowych [m]	Poszerzenie jezdni [m]	Strona poszerzenia
W1	20,00	2 x 0,60	wewnętrzna
W2		2 x 0,45	

**7.3. Projektowane zagospodarowanie pasa drogowego**

Jezdnia:

- jezdnia o nawierzchni asfaltowej
- obramowanie jezdni - krawężniki betonowe wibroprasowane 12x25 cm po stronie lewej i krawężniki betonowe wibroprasowane 20x30 cm po stronie prawej
- światło krawężników 20x30 cm: +12 cm oraz +2cm – krawężniki obniżone
- światło krawężników 12x25 cm: -1cm – krawężniki obniżone
- pobocze gruntowe szerokości 1,00 m, wzmocnione warstwą tłucznia kamiennego grubości 10 cm

Zjazdy:

- nawierzchnia zjazdów - z kostki brukowej betonowej w kolorze szarym
- szerokość zjazdów dostosowano do szerokości bram
- rzędne nawierzchni zjazdów na granicy pasa robót należy dowiązać do istn. rzędnych
- obramowanie zjazdów – krawężniki betonowe wibroprasowane 12x25 cm – obniżone

Chodniki:

- nawierzchnia chodników – betonowa kostka brukowa w kolorze czerwonym
- szerokość chodników: 2,00 m ÷ 3,00 m
- obramowanie nawierzchni chodników – obrzeża betonowe 8x30 cm

Zieleń

W ramach inwestycji nie przewiduje się wycinki drzew.

Nie projektuje się nasadzeń.

Trawniki należy wykonać przez zahumusowanie warstwą grubości 10 cm i obsianie trawą.

**7.4. Ukształtowanie wysokościowe**

- Spadki podłużne niwelety (rys. nr 4): 0,2 ‰ ÷ 1,9 ‰
- Pochylenia poprzeczne jezdni – jednostronne 2%, na łuku R=50 – spadek 5%.
- Pochylenia poprzeczne chodników – jednostronne 2%

**8. Projektowane konstrukcje**

**Konstrukcja jezdni** - wg. rys. zamiennego Nr. 3

Grupa nośności podłoża: G1 lub G2

Kat. ruchu: KR2

$h_z = 1,0$  m

Warstwa	Grubość [cm]
• Warstwa ścieralna z betonu asfaltowego 0/12,8 mm	4
• Warstwa wiążąca z betonu asfaltowego z 0/20,0 mm	8
• Podbudowa z kruszywa łamanego 0/31,50 mm stabilizowanego mechanicznie	20
• Warstwa wzmocnionego podłoża z kruszywa stabilizowanego cementem o $R_m = 1,5$ MPa *)	13

**Zjazdy indywidualne**

Grupa nośności podłoża: G1 lub G2

$h_z = 1,0$  m

Warstwa	Grubość [cm]
• Warstwa ścieralna z brukowej kostki betonowej, szarej	8
• Podsypka cem.-piaskowa	3
• Podbudowa z kruszywa łamanego 0/31,5 mm stabilizowanego mechanicznie	15
• Warstwa wzmocnionego podłoża z kruszywa stabilizowanego cementem o $R_m = 1,5$ MPa *)	10

\* - w przypadku występowania w podłożu gruntów niewysadzinowych dopuszcza się wykonanie konstrukcji bez warstwy wzmocnionego podłoża z kruszywa stabilizowanego cementem.

**Chodniki**

Grupa nośności podłoża: G1 lub G2

 $h_z = 1,0$  m

Warstwa	Grubość [cm]
• Warstwa ścieralna z brukowej kostki betonowej w kolorze czerwonym	6
• Podsypka piaskowa	3
• Warstwa mrozochronna z piasku	10

**9. Kolizje z uzbrojeniem terenu**

Zgodnie z warunkami technicznymi – pismo znak: TRW/503/593/07, wydanymi przez Rejon Gazowniczy Warszawa, gazociąg  $\varnothing$  63 PE znajdujący na terenie objętym inwestycją nie podlega przebudowie.

Zgodnie z uzgodnieniem wydanymi przez Komunalny Zakład Budżetowy w Serocku dnia .....05.2007 r. wodociąg  $\varnothing$  160 znajdujący na terenie objętym inwestycją nie podlega przebudowie.

**10. Organizacja ruchu**

Projekt stałej organizacji ruchu stanowi odrębne opracowanie.

**11. Informacje o terenie**

Inwestycja nie koliduje z obszarami podlegającymi ochronie zgodnie z Ustawą o Ochronie Przyrody.

Na terenie objętym inwestycją nie znajdują się obiekty podlegające ochronie konserwatorskiej.

Inwestycja nie jest zlokalizowana na terenie podlegającym wpływom eksploatacji górniczej.

**12. Podstawowe dane przedmiarowe**

Tabela: Dane przedmiarowe

Zakresy robót	Jednostka	Wielkość
Roboty ziemne:		
wykop	m <sup>3</sup>	845
nasyp		80
odkład		845
dokop		80
Jezdnie	m <sup>2</sup>	1 923
Chodniki	m <sup>2</sup>	434
Zjazdy	m <sup>2</sup>	178
Trawniki	m <sup>2</sup>	786

**13. Roboty ziemne**

Roboty ziemne obliczono przy użyciu programu „DROGA 2006” oraz analitycznie w rejonie skrzyżowania ul. Polnej z ul. Traugutta (135,60 m<sup>3</sup>).

Grunty z wykopów należy odwieźć na odkład.

Roboty ziemne zlokalizowane na przecięciu z uzbrojeniem podziemnym należy wykonywać ręcznie po uprzednim zgłoszeniu robót właścicielom mediów.

Tabela: Objętość robót ziemnych

PIKIETAŻ	POWIERZCHNIA		OBJĘTOŚĆ		ZUŻYCIE	NADMIAR	BILANS
	WYKOP	NASYP	WYKOP	NASYP	NA MIEJSCU		
41.15	2.85	0.69					0.00
			30.43	3.19	3.19	39.22	
50.40	3.73	0.00				39.22	39.22
			57.92	5.19	5.19	61.74	
70.00	2.18	0.53				100.96	100.96
			46.10	5.80	5.80	40.30	
90.00	2.43	0.05				141.26	141.26
			63.80	0.50	0.50	63.30	
110.00	3.95	0.00				204.56	204.56
			93.40	0.00	0.00	93.40	
130.00	5.39	0.00				297.96	297.96
			88.10	3.80	3.80	84.30	
150.00	3.42	0.38				382.26	382.26
			49.90	14.40	14.40	35.50	
170.00	1.57	1.06				417.76	417.76
			33.50	15.10	15.10	18.40	
190.00	1.78	0.45				436.16	436.16
			48.40	4.50	4.50	43.90	
210.00	3.06	0.00				480.06	480.06
			60.90	0.00	0.00	60.90	
230.00	3.03	0.00				540.96	540.96
			60.20	4.60	4.60	55.60	
250.00	2.99	0.46				596.56	596.56
			67.90	4.60	4.60	63.30	
270.00	3.80	0.00				659.86	659.86
			64.20	8.60	8.60	55.60	
290.00	2.62	0.86				715.46	715.46
			26.66	9.42	9.42	17.25	
300.57	2.42	0.92				711.72	711.72
RAZEM			791.42	79.70	79.70		

Przekroje poprzeczne wykonano przy założeniu wykonania konstrukcji jezdni o grubości  $h=50$  cm. W wyniku korekty projektowanej kategorii ruchu z KR3 do KR2, zmniejszono grubość konstrukcji jezdni do 45 cm.

Objętości robót ziemnych po korekcie wynoszą:

**Wykopy:** 791,42 - 82,10 (różnica obj. wykopów w wyniku zmniejszenia grubości konstrukcji) + 135,60 (obj. wykopów w rejonie skrzyżowania ul. Polnej z ul. Traugutta) = **845 m<sup>3</sup>**

**Nasypy: 80 m<sup>3</sup>**

#### 14. Uzgodnienia i opinie

1. Wypis z Miejscowego Planu Zagospodarowania Przestrzennego z dnia 02.05.2007 r. – pismo znak: GB.73271-127/07
2. Warunki techniczne – pismo znak: TRW/503/593/07, wydane przez Rejon Gazowniczy Warszawa, dnia 07.03.2007 r.
3. Uzgodnienie dot. wodociągu  $\varnothing 160$  z dnia 11.05.2007 r. wydane przez Komunalny Zakład Budżetowy w Serocku, ul. Nasielska 21
4. Uzgodnienie konstrukcji z dnia .....05.2007 r. wydane przez Urząd Miasta i Gminy Serock

Burmistrz  
Miasta i Gminy  
Serock

Za zgodność z oryginałem  
mgr inż. Józef Mrugański

Serock, dnia 02.05.2007r.

GB.73271 – 127/07

## Wypis z miejscowego planu zagospodarowania przestrzennego


Zgodnie z miejscowym planem zagospodarowania przestrzennego miasta Serock – obszar A ( obręby : 01, 02, 03, 04, 05, 10, 11, 12 ) uchwalonym uchwałą nr 563/LVIII/2001 Rady Miejskiej w Serocku z dnia 03.09.2001r. oraz zmianą m. p. z. p. miasta Serock – obszar A uchwaloną uchwałą nr 163/XXII/04 Rady Miejskiej w Serocku z dnia 12.03.2004r.:

1. Działki nr 51/3 obr. 02 i 62/3 obr. 03 w Serocku stanowią drogę gminną ( ul. Polna) i położone są w strefie zabudowy mieszkaniowej jednorodzinnej oraz usług nieuciążliwych, oznaczona na rysunku planu symbolem 6 KUL.
2. Na terenach zabudowy dopuszcza się lokalizację:
  - sieci i urządzeń infrastruktury technicznej,
  - dróg dojazdowych, parkingów i garaży niezbędnych do obsługi obszaru,
  - indywidualnych ujęć wody pitnej i pożarowej.
3. Na terenach zabudowy wyklucza się :
  - lokalizację handlu hurtowego, usług lakierniczych, blacharskich, transportowych, motoryzacyjnych, drukarskich, baz, składów i magazynów rzemiosła produkcyjnego, innych obiektów przeznaczonych na działalność gospodarczą uciążliwą dla otoczenia oraz budowę i rozbudowę /istniejących/ zakładów produkcyjnych itp.
  - budowę i rozbudowę inwentarskich budynków produkcyjnych.
4. Dla obsługi istniejącego i nowego zainwestowania na obszarze objętym planem ustala się układ ulic lokalnych, dojazdowych oraz ciągów pieszo – jezdnych i określa się ich szerokość liniami rozgraniczającymi:
  - ul. Polna do szerokości 16 – 20 m,
  - dla ulic dojazdowych ustala się szerokość w liniach rozgraniczających minimum 10 m, w wyjątkowych przypadkach, uzasadnionych istniejącym zagospodarowaniem, dopuszcza się szerokość ulic dojazdowych ca 8 m i ustala się udostępnienie pasów szerokości 2 m z przyległych działek dla potrzeb realizacji uzbrojenia inżynieryjnego,
  - dla ciągów pieszo - jezdnych ustala się szerokość w liniach rozgraniczających minimum 6 m, w przypadkach uzasadnionych istniejącym zagospodarowaniem dopuszcza się szerokość mniejszą, zgodną z liniami obecnych ogrodzeń bądź zabudowy.
5. Dopuszcza się urządzenie parkingów ogólnodostępnych w obrębie pasów ulicznych, pod warunkiem zachowania wymaganych parametrów technicznych dla przekroju ulicznego i w miejscach nie zagrażających bezpieczeństwu ruchu:
  - w formie zespołów poza jezdniami, z własną powierzchnią manewrową,
  - w formie zatok parkingowych prostopadłych wzdłuż jezdni lub zatok parkingowych równoległych – tylko w ulicach lokalnych (KUL) i dojazdowych (KUD).
6. Na terenach w obrębie linii rozgraniczających ciągów komunikacyjnych:
  - zabezpiecza się pasy terenu dla urządzeń i przewodów podziemnych miejskiej infrastruktury technicznej,
  - dopuszcza się sytuowanie urządzeń drogowych, urządzeń związanych z utrzymaniem oraz obsługą ruchu i urządzeń energetycznych i telekomunikacyjnych, pod warunkiem spełnienia wymagań określonych w przepisach szczególnych dotyczących dróg publicznych,
  - zakazuje się realizacji obiektów budowlanych nie wymienionych powyżej, z wyjątkiem kiosków z prasą i artykułami drobnymi (kioski typu „Ruch”) oraz z kwiatami, realizowanych jako obiekty nie związane trwale z podłożem, o powierzchni zabudowy nie większej niż 15 m<sup>2</sup> sytuowanych wyłącznie w rejonach przystanków autobusowych oraz ważniejszych skrzyżowań ulic, w sposób nie ograniczający widoczności na skrzyżowaniu,



- ustala się zasadę obsługi istniejącego i nowego zainwestowania z sieci infrastruktury technicznej, poprzez istniejące i projektowane przewody magistralne i sieć rozdzielczą oraz poprzez urządzenia lokalne,
  - ustala się zasadę prowadzenia przewodów podstawowej sieci infrastruktury technicznej w liniach rozgraniczających ulic istniejących i projektowanych,
  - dopuszcza się w uzasadnionych przypadkach prowadzenie przewodów infrastruktury technicznej poza terenami położonymi w liniach rozgraniczających ulic,
  - na terenach w obrębie linii rozgraniczających ciągów komunikacyjnych - zabezpiecza się pasy terenu dla urządzeń i przewodów podziemnych miejskiej infrastruktury technicznej.
7. Plan ustala, że ponadnormatywne oddziaływanie akustyczne instalacji, urządzeń i obiektów usługowych, winno się znaleźć w granicach terenu, do którego inwestor posiada tytuł prawny.
8. Zasady uzbrojenia inżynierskiego terenu:
- ustala się zasadę obsługi istniejącego i nowego zainwestowania z sieci infrastruktury technicznej, poprzez istniejące i projektowane przewody magistralne i sieć rozdzielczą oraz poprzez urządzenia lokalne,
  - ustala się zasadę prowadzenia przewodów podstawowej sieci infrastruktury technicznej w liniach rozgraniczających ulic istniejących i projektowanych,
  - dopuszcza się w uzasadnionych przypadkach prowadzenie przewodów infrastruktury technicznej poza terenami położonymi w liniach rozgraniczających ulic,
  - linia ogrodzeń powinna przebiegać min. 0,5 m od gazociągu,

~~Nie podlega opłacie skarbowej~~  
 /zwolniono z opłaty skarbowej/  
 na podst. art. 7 ust. 3 ustawy  
 z dnia 16.11.2006 r. o opłacie  
 skarbowej (Dz. U. Nr 225, poz. 1635)

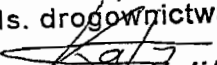Podinspektor  
 ds. drogownictwa  
  
 Jarosław Kaliś



1. p. Burmistrza Miasta i Gminy Serock  
 Kierownik Referatu  
 Geodezji, Gospodarki Gruntami  
 i Budownictwa

  
 mgr inż. Joanna Gwadera

  
 Za zgodność z oryginałem  
 mgr inż. Józef Mrugański

Otrzymuje:

1. Urząd Miasta i Gminy Serock  
 PRI w/m
2. GB a/a



DZIEWÓDZTWO :  
 MIĄT :  
 WIASTO :  
 SZAR: A  
 ALA :

- MN/U
- R
- LS
- KUL KUD
- KD

MAZOWIECKIE  
 LEGIONOWSKI  
 SEROCK  
 OBR. 02  
 1:5 000

GRANICE DZIAŁEK  
 ZABUDOWA MIESZKAN. JEDNORODZ.  
 USŁUGI NIEUCZŁAJLIWE

UPRAWY ROLNE  
 LASY I DOLESIENIA  
 DRÓGI LOKALNE, DOJAZDOWE  
 OBYWODNICA MIASTA

010.1031-02/10  
 0205.07  
 od dnia 10.07.2010 r.  
 w sprawie wyznaczenia  
 granic działek

Zabudowa mieszkaniowa  
 usł. nieuczłajliwe

Mazowiecka Spółka Gazownictwa Sp. z o.o.  
Oddział Gazownia Warszawska  
ul. Kruczkowskiego 2, 00-412 Warszawa  
tel. 022 621 24 71, 022 628 45 77, fax 022 629 76 54

**Rejon Gazowiczy Warszawa**  
**Dział Uzgodnień i Dokumentacji**  
tel. 022 529 91 59  
fax. 022 629 77 39

**Kom projekt s.c.**

06-200 Maków Mazowiecki  
ul. Witosa 18

Wasz znak:  
Nasz znak: TRW/503/593/07

Warszawa 07.03.2007

Dot.: przebudowy ul. Polnej w Serocku.

Dział Uzgodnień i Dokumentacji TRW informuje, że w rejonie przebudowywanej ul. Polnej w Serocku występuje czynny gazociąg średniego ciśnienia  $\phi$  63 PE.

W związku z powyższym opiniujemy pozytywnie projekt przebudowywanej ul. Polnej w miejscowości Serock na następujących warunkach:

- 1) projektowany krawężnik będzie znajdował się w odległości minimum 05. m od gazociągu  $\phi$  63 PE niskiego ciśnienia ,
- 2) przykrycie gazociągu pod projektowaną nawierzchnią powinno wynosić minimum 1.0 m,
- 2) Prace w rejonie czynnej sieci gazowej należy prowadzić ręcznie pod nadzorem MSG Sp. z o.o. W sprawie nadzoru należy skontaktować się z Działem Nadzoru Gazowniczego ul. Kruczkowskiego 2 w Warszawie tel. 52-99-351,

Do pisma załączamy mapy z wkreślaną czynną siecią gazową na dzień 07.03.2007r.

PRACOWNIK ds. UZGODNIEŃ  
mgr inż. Paweł Brankowski

Zał. Mapa szt.1

Z poważaniem  
KIEROWNIK  
Działu Uzgodnień i Dokumentacji

mgr inż. Halina Śmierchalska

Za zgodność z oryginałem  
mgr inż. Józef Mrugański




KOMUNALNY ZAKŁAD BUDŻETOWY  
SEROCK, ul. Nasielska 21  
tel. 22 782 73 58, 22 782 75 73  
fax 22 782 61 51  
NIP 531-000-50-69 REGON 011053226  
*Adz. 822/Of.*


Serock, dnia 11.05.2007r.

**KOM projekt s. c.**  
**ul. Witosa 15**  
**06-200 Maków Mazowiecki**

W nawiązaniu do pisma z dnia 27.04.2007r Komunalny Zakład Budżetowy w Serocku  
uzgadnia pozytywnie przebudowę odcinka ulicy Polnej w Serocku.

  
DYREKTOR  
*mgr inż. Leszek Blachnio*

  
Za zgodność z oryginałem:  
*mgr inż. Józef Mrugański*

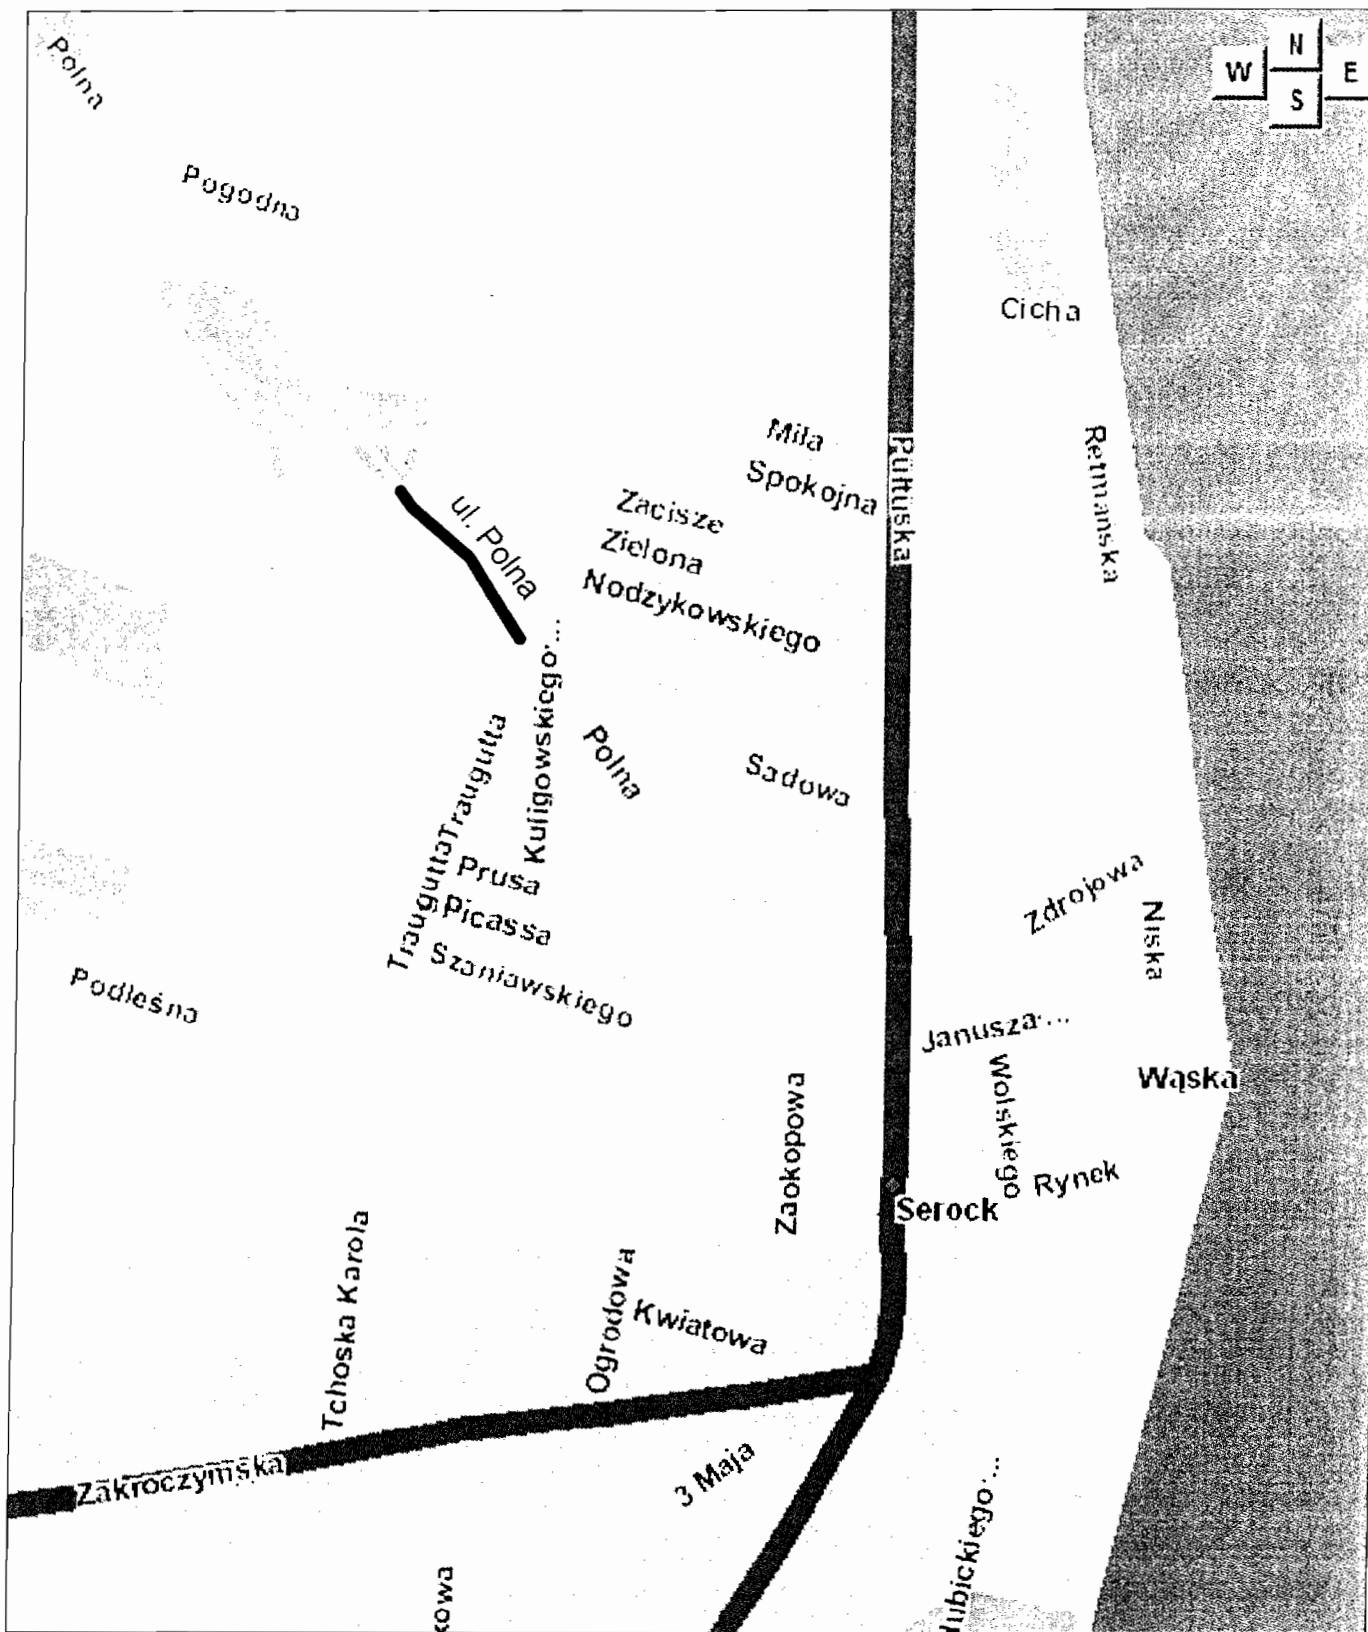

# Kom projekt s.c.

Tel./fax  
0-29/717-10-28  
0-29/717-02-79

**PROJEKTOWANIE KOMUNIKACYJNE**  
06-200 Maków Maz. ul. Witosa 18

Inwestor :	Urząd Miasta i Gminy Serock	
Nazwa obiektu :	Ulica Polna w Serocku	Branża : DROGOWA
Temat opracowania :	Przebudowa ulicy Polnej w Serocku	Skala : RYS. BEZSKALOWY
Nazwa rysunku :	<b>PLAN ORIENTACYJNY</b>	Rys. nr: <b>1</b>

R=155  
PŁ 0+189.96

R	1	2	1
L	2	2	1
Y	1	1	1
T	1	1	1

W2			
R	70		
L	33.95		
Y	30.873 <sup>9</sup>		
T	17.31		

W1			
R	50		
L	9.91		
Y	12.613 <sup>9</sup>		
T	4.97		


	Y	X
P1	3206,550	31679,464
P2	3242,282	31635,013
P3	3373,774	31434,531

	Y	X
W1	3234,531	31641,971
W2	3297,398	31585,536
W3	3323,027	31516,271
W4	3364,771	31446,685

**GRANICA ROBÓT**

0 + 041,15 ≅ 0 + 538,14 - wg "Projektu budowy obwodnicy Serocka w ciągu drogi krajowej nr 61" wykonanego przez "MOSTY KATOWICE" Sp. z o.o. ul. Rolna 12

**UWAGA:**  
Punkty P1, W1, P2 wyznaczono zgodnie z projektem budowy obwodnicy Serocka w ciągu drogi krajowej nr 61.

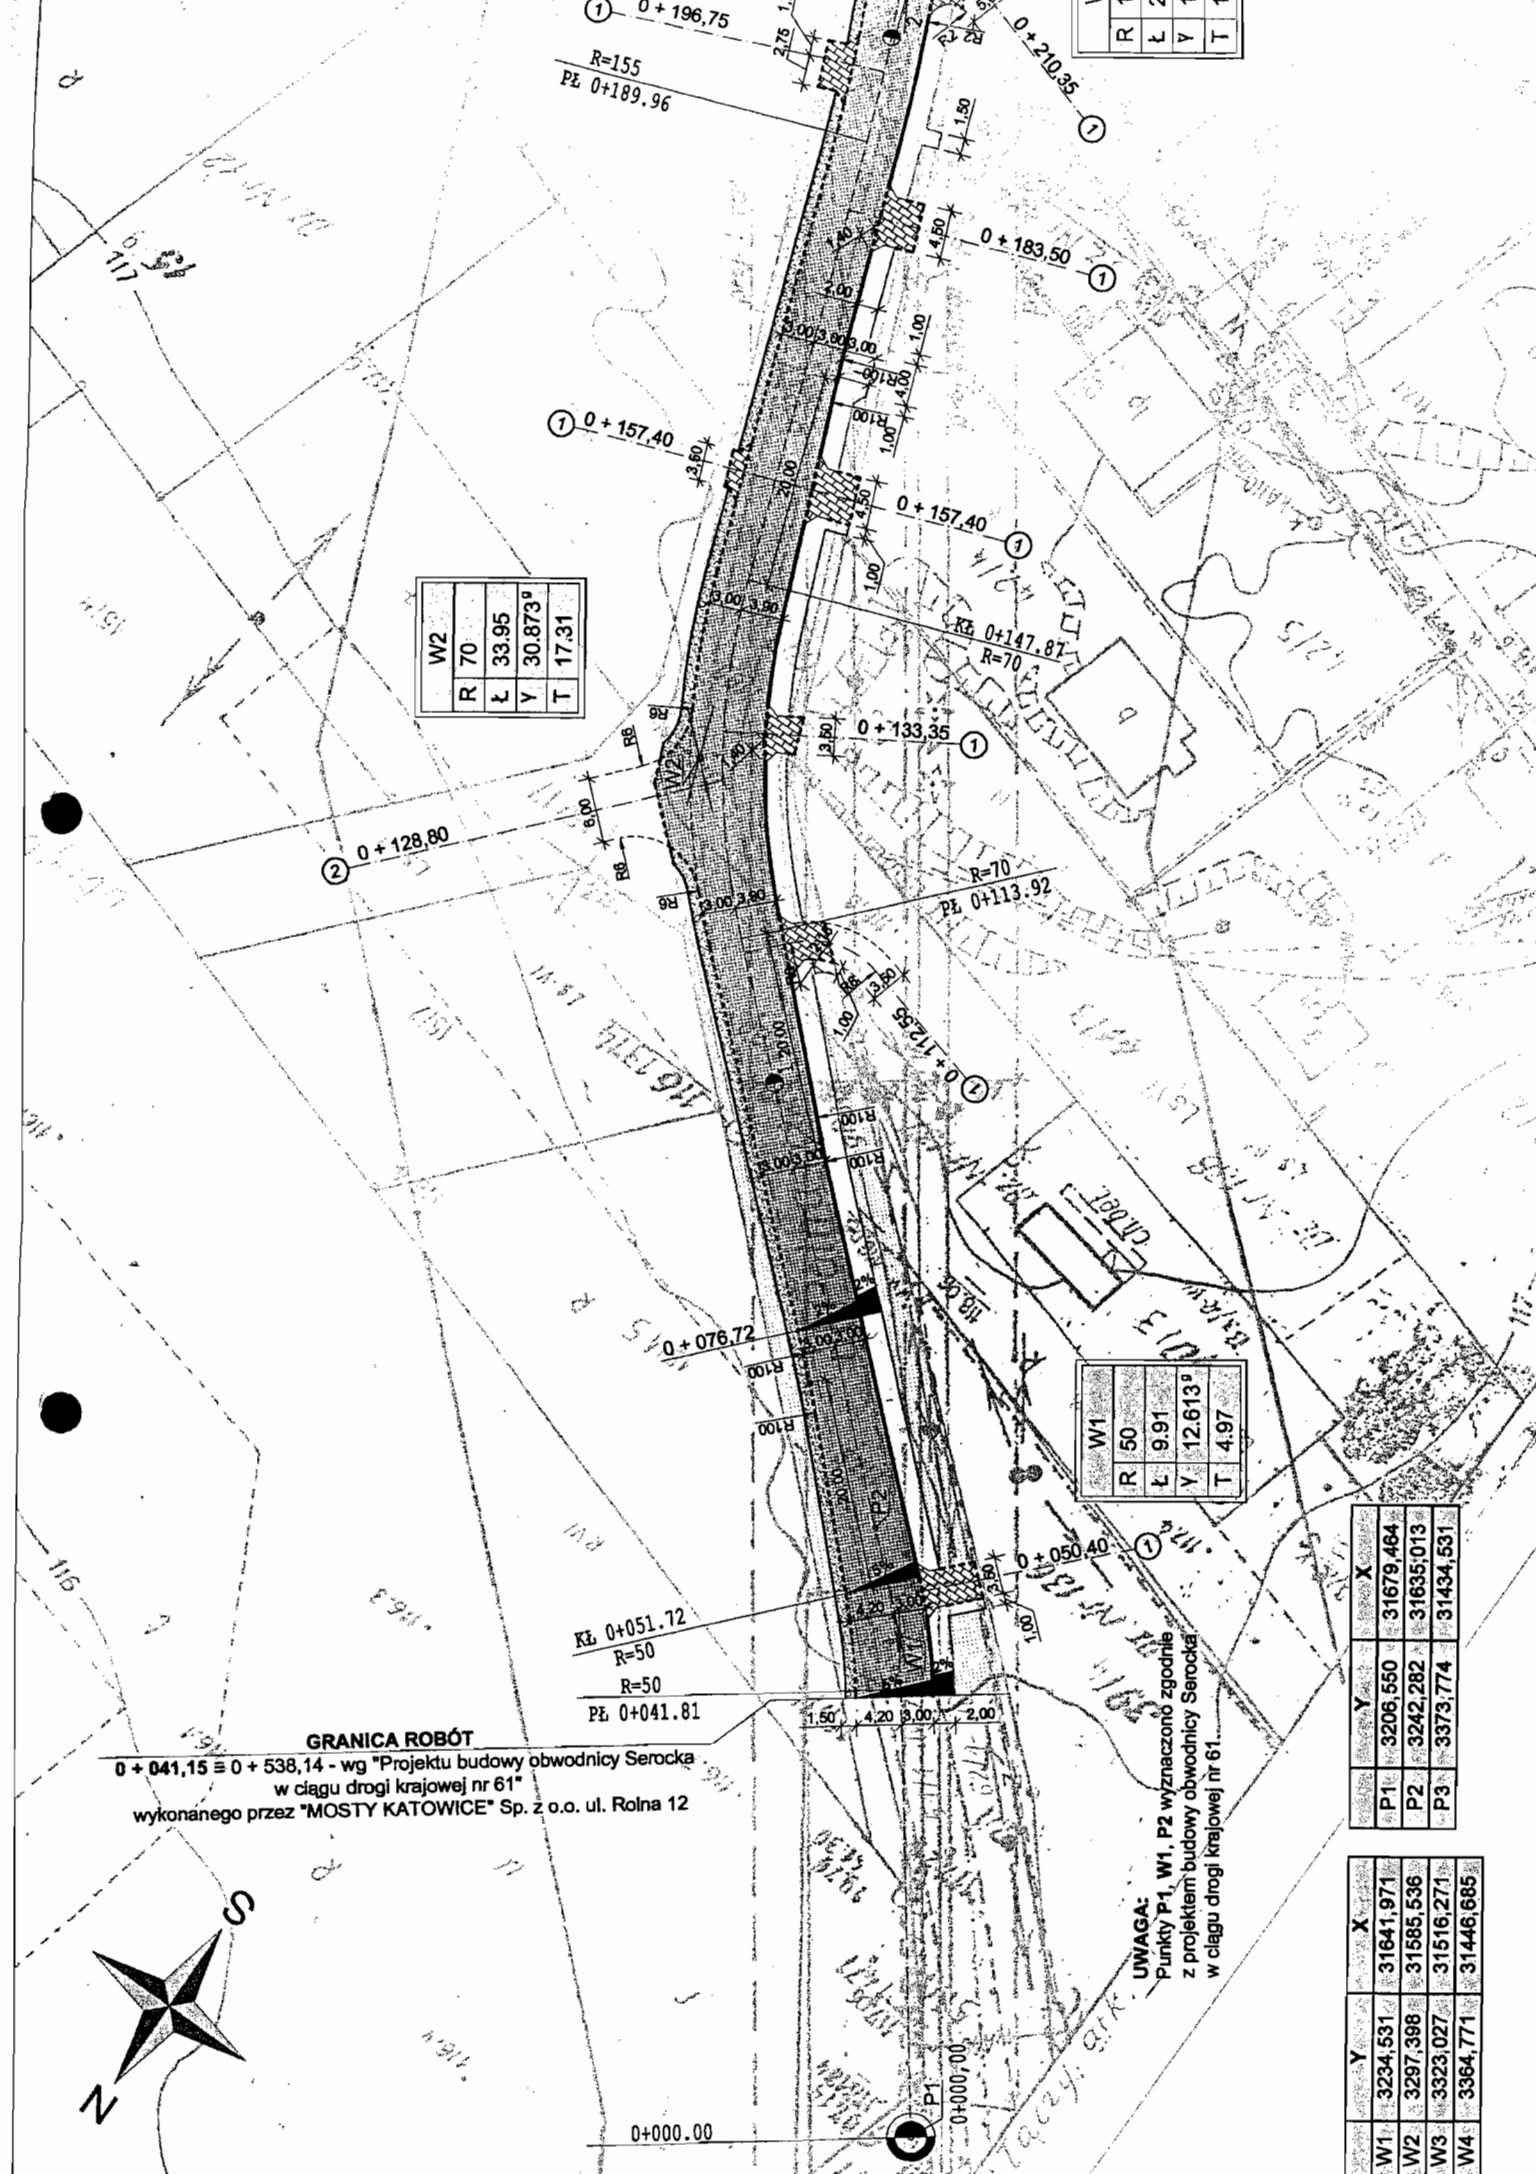



# LEGENDA

## PROJEKTOWANE:


- KRAWĘŻNIKI BETONOWE 12x25 cm (OBNIŻONE)
- KRAWĘŻNIKI BETONOWE 20x30 cm ( OBNIŻONE)
- CHODNIKOWE OBRZEŻA BETONOWE 8x30 cm
- KRAWĘŻNIKI BETONOWE 20x30 cm
- ▨ JEZDNI O NAWIERZCHNI ASFALTOWEJ
- ▨ POBOCZE GRUNTOWE WZMOCNIONE WARSTWĄ TŁUCZNI
- ▨ ZJAZDY O NAWIERZCHNI Z BETONOWEJ KOSTKI BRUKOWEJ, SZAREJ
- ▨ CHODNIK O NAWIERZCHNI Z BETONOWEJ KOSTKI BRUKOWEJ, CZERWONEJ
- ▨ TRAWNIK


- ① ZJAZD INDYWIDUALNY
- ② ZJAZD PUBLICZNY

# Kom projekt s.c.


Tel. fax:  
0-207174-28  
0-20717-20-78

**PROJEKTOWANIE KOMUNIKACYJNE**  
06-200 Maków Maz. ul. Witosa 18

Nazwa obiektu:		Urząd Miasta i Gminy Serock	
Nazwa obiektu:		Ulica Polna w Serocku	
Termin opracowania:		Przebudowa ulicy Polnej w Serocku od km 0+041,16 do km 0+300,57	
Skala rysunku:		PLAN SYTUACYJNY	
Data:		MAY 2007	
Imię i nazwisko:		Podpis:  Nr uprawnień: Wk-259/02	
Projektant:		mgr inż. Radosław Zwołński	
Sprawdzający:		mgr inż. Józef Mrugałski	
Rok lic.:		JAN-IV-1022075/61	
Rok lic.:		2	

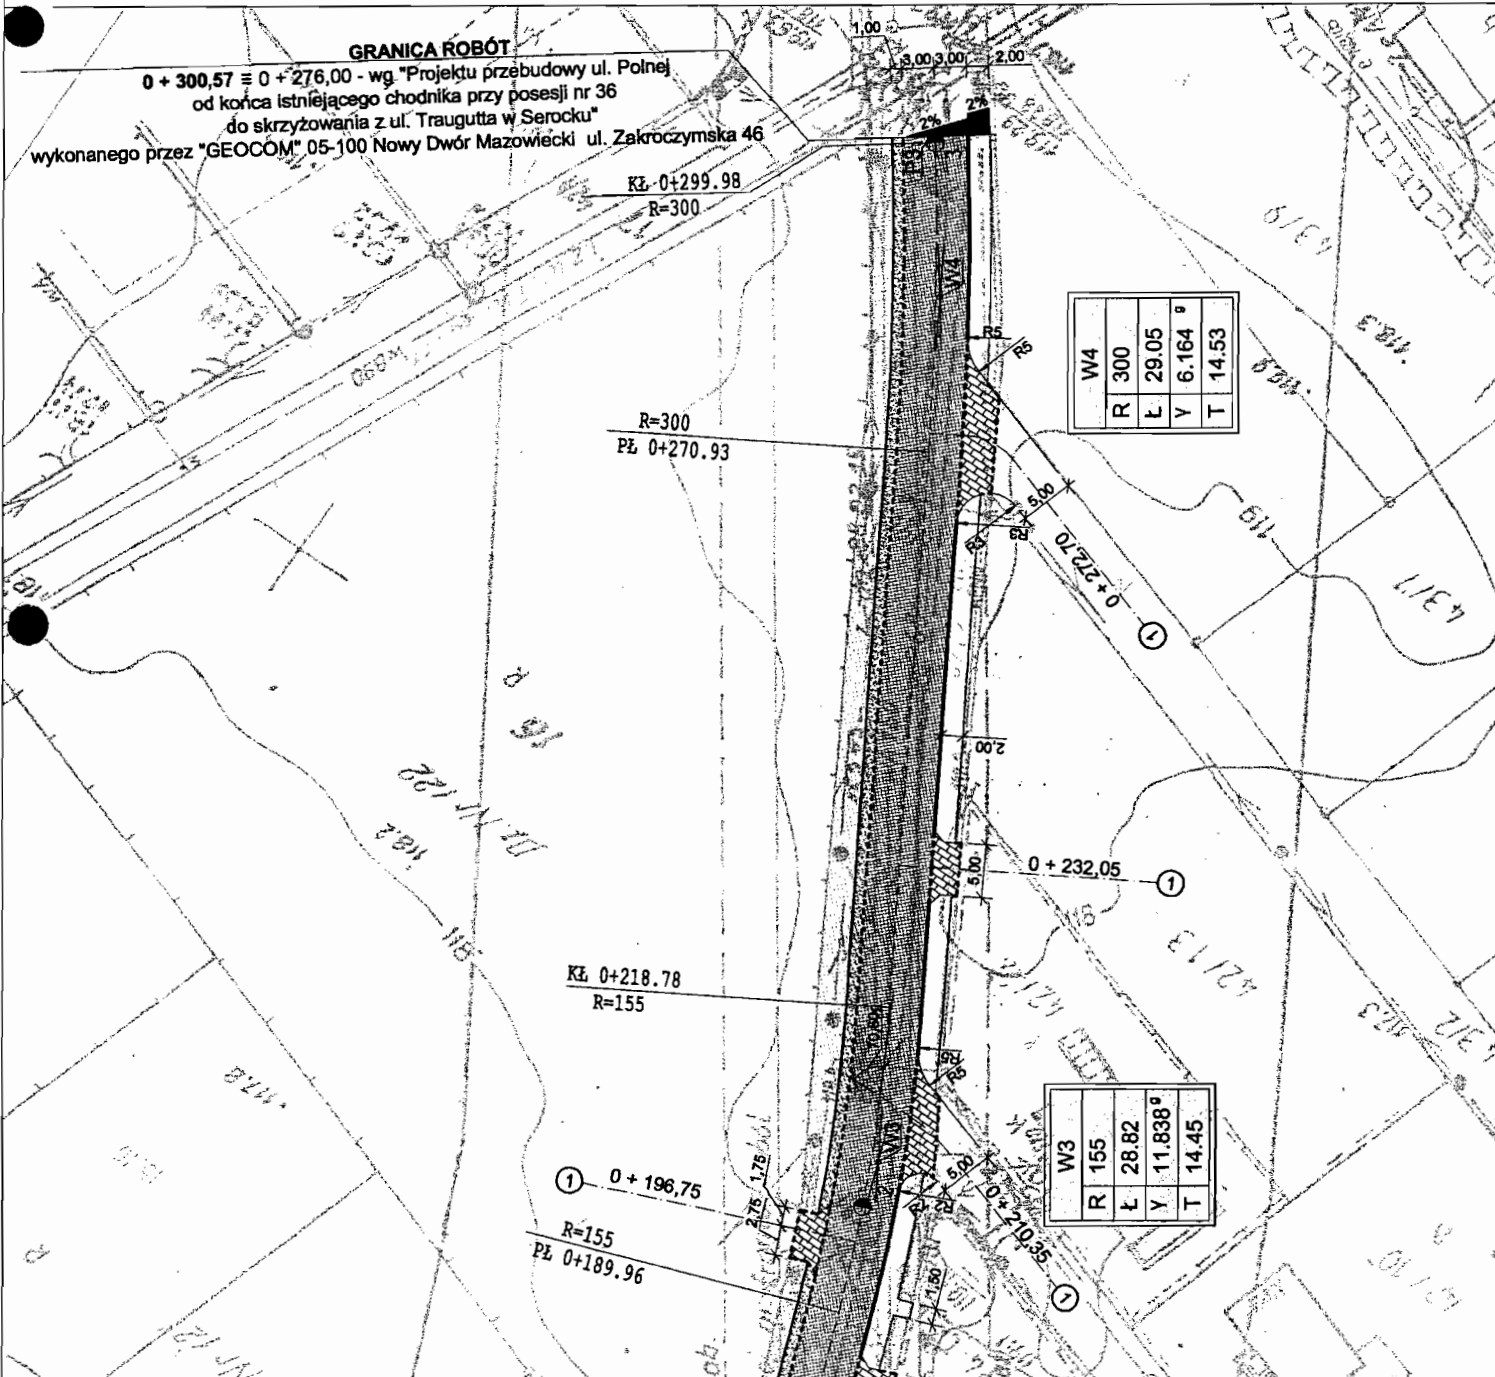




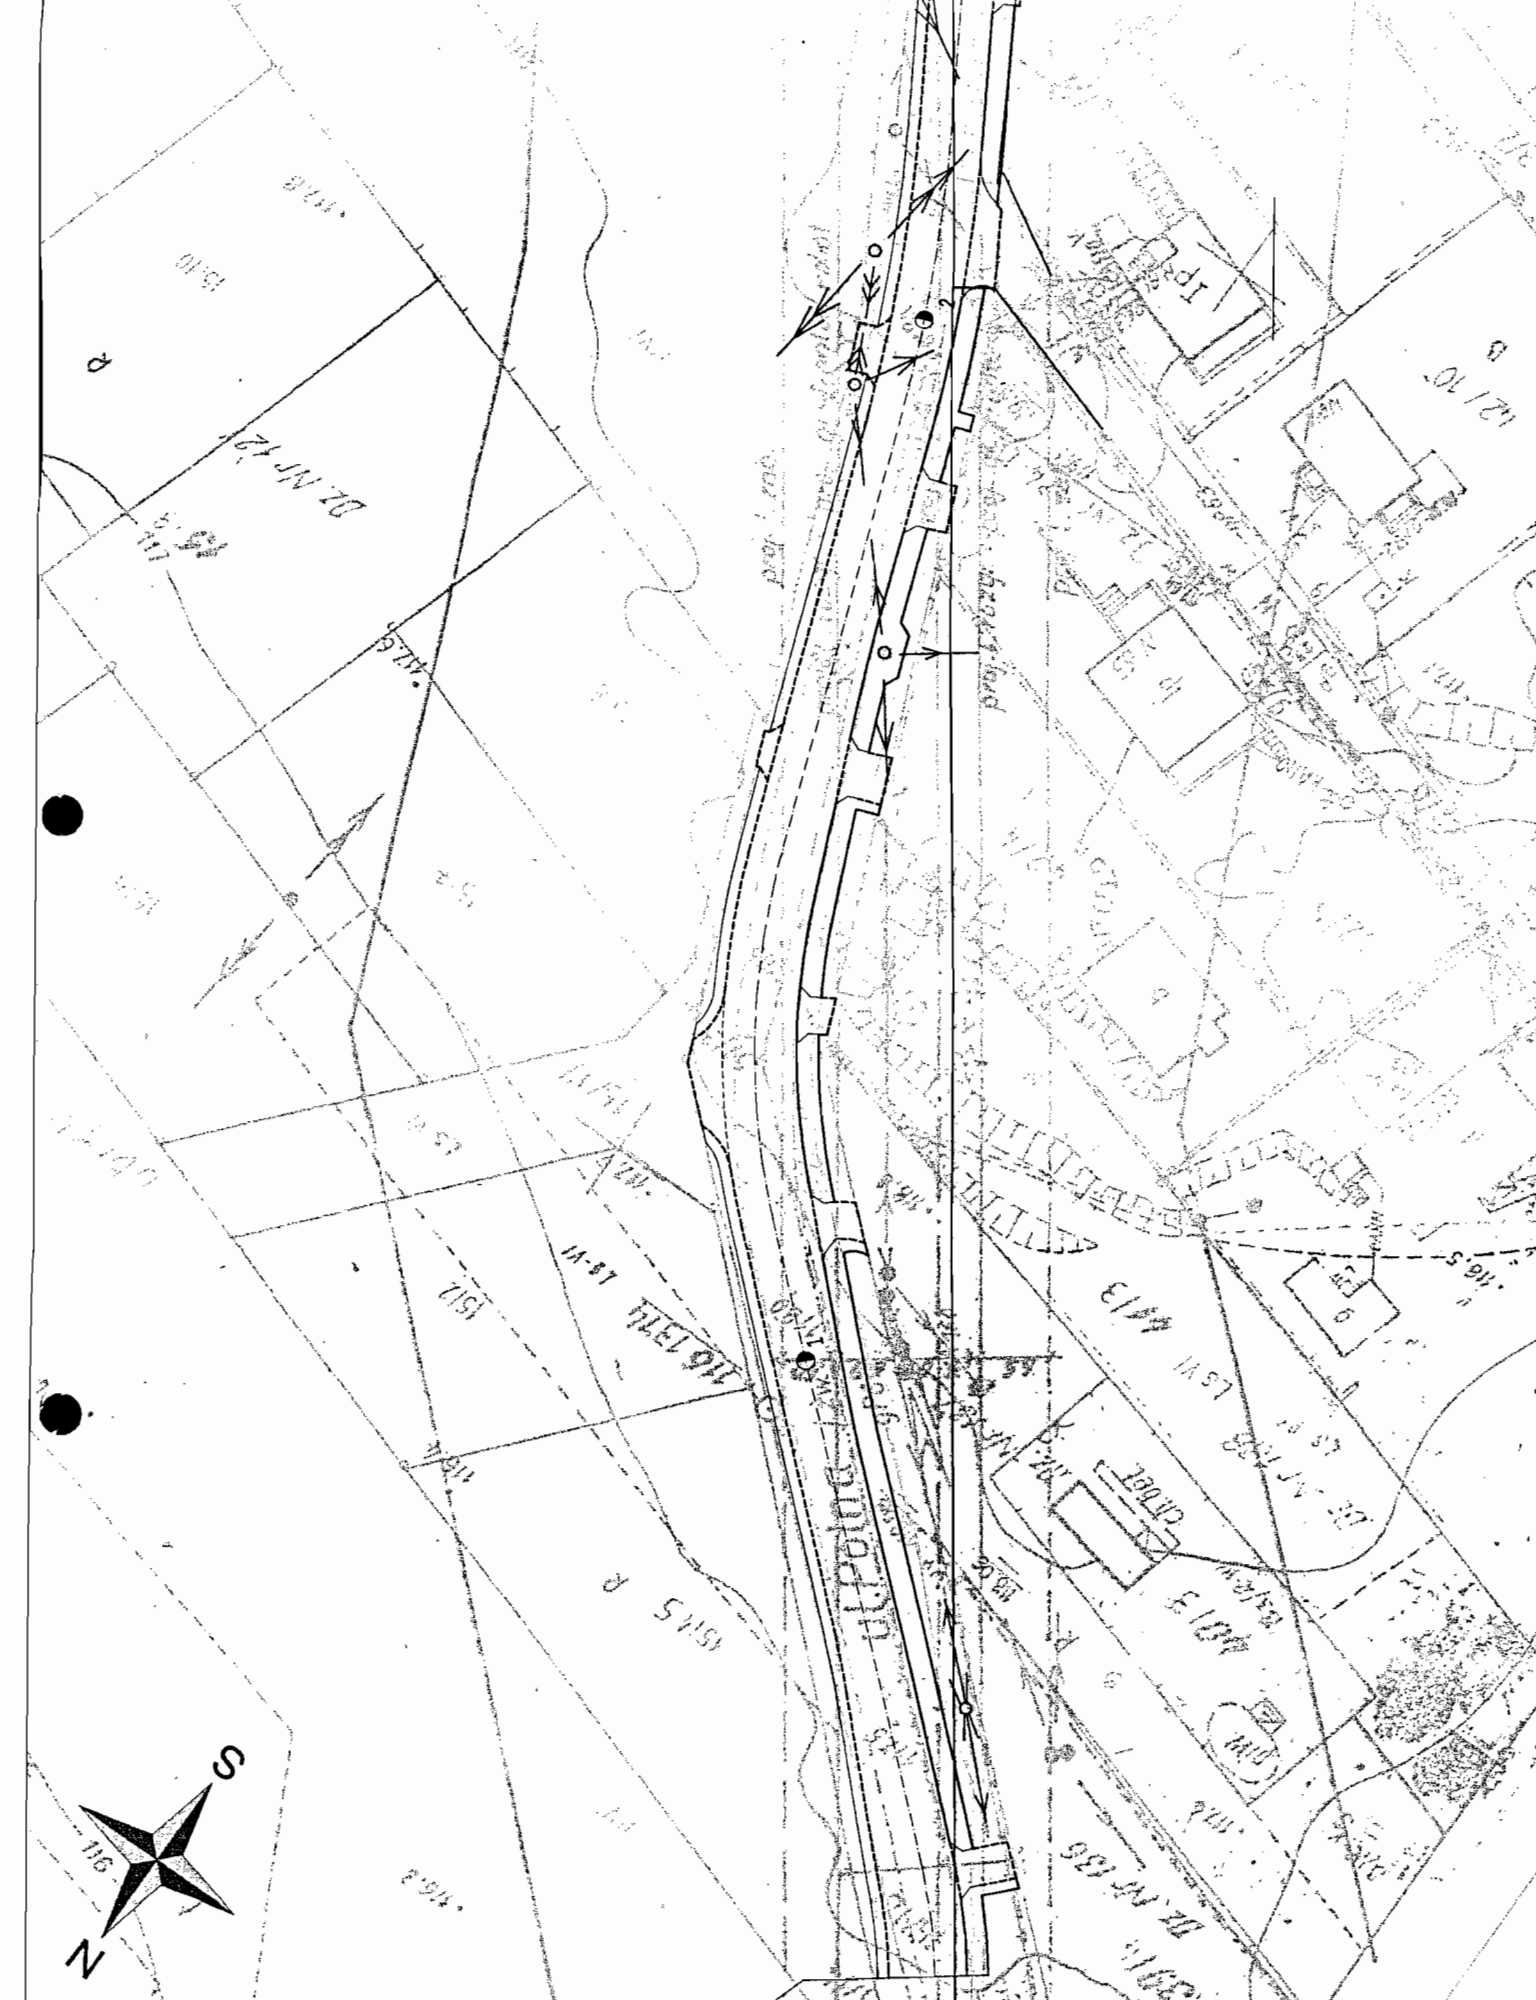

**GRANICA ROBÓT**

0 + 041,15 ≡ 0 + 538,14 - wg "Projektu budowy obwodnicy Serocka  
w ciągu drogi krajowej nr 61"  
wykonanego przez "MOSTY KATOWICE" ul. Rolna 12

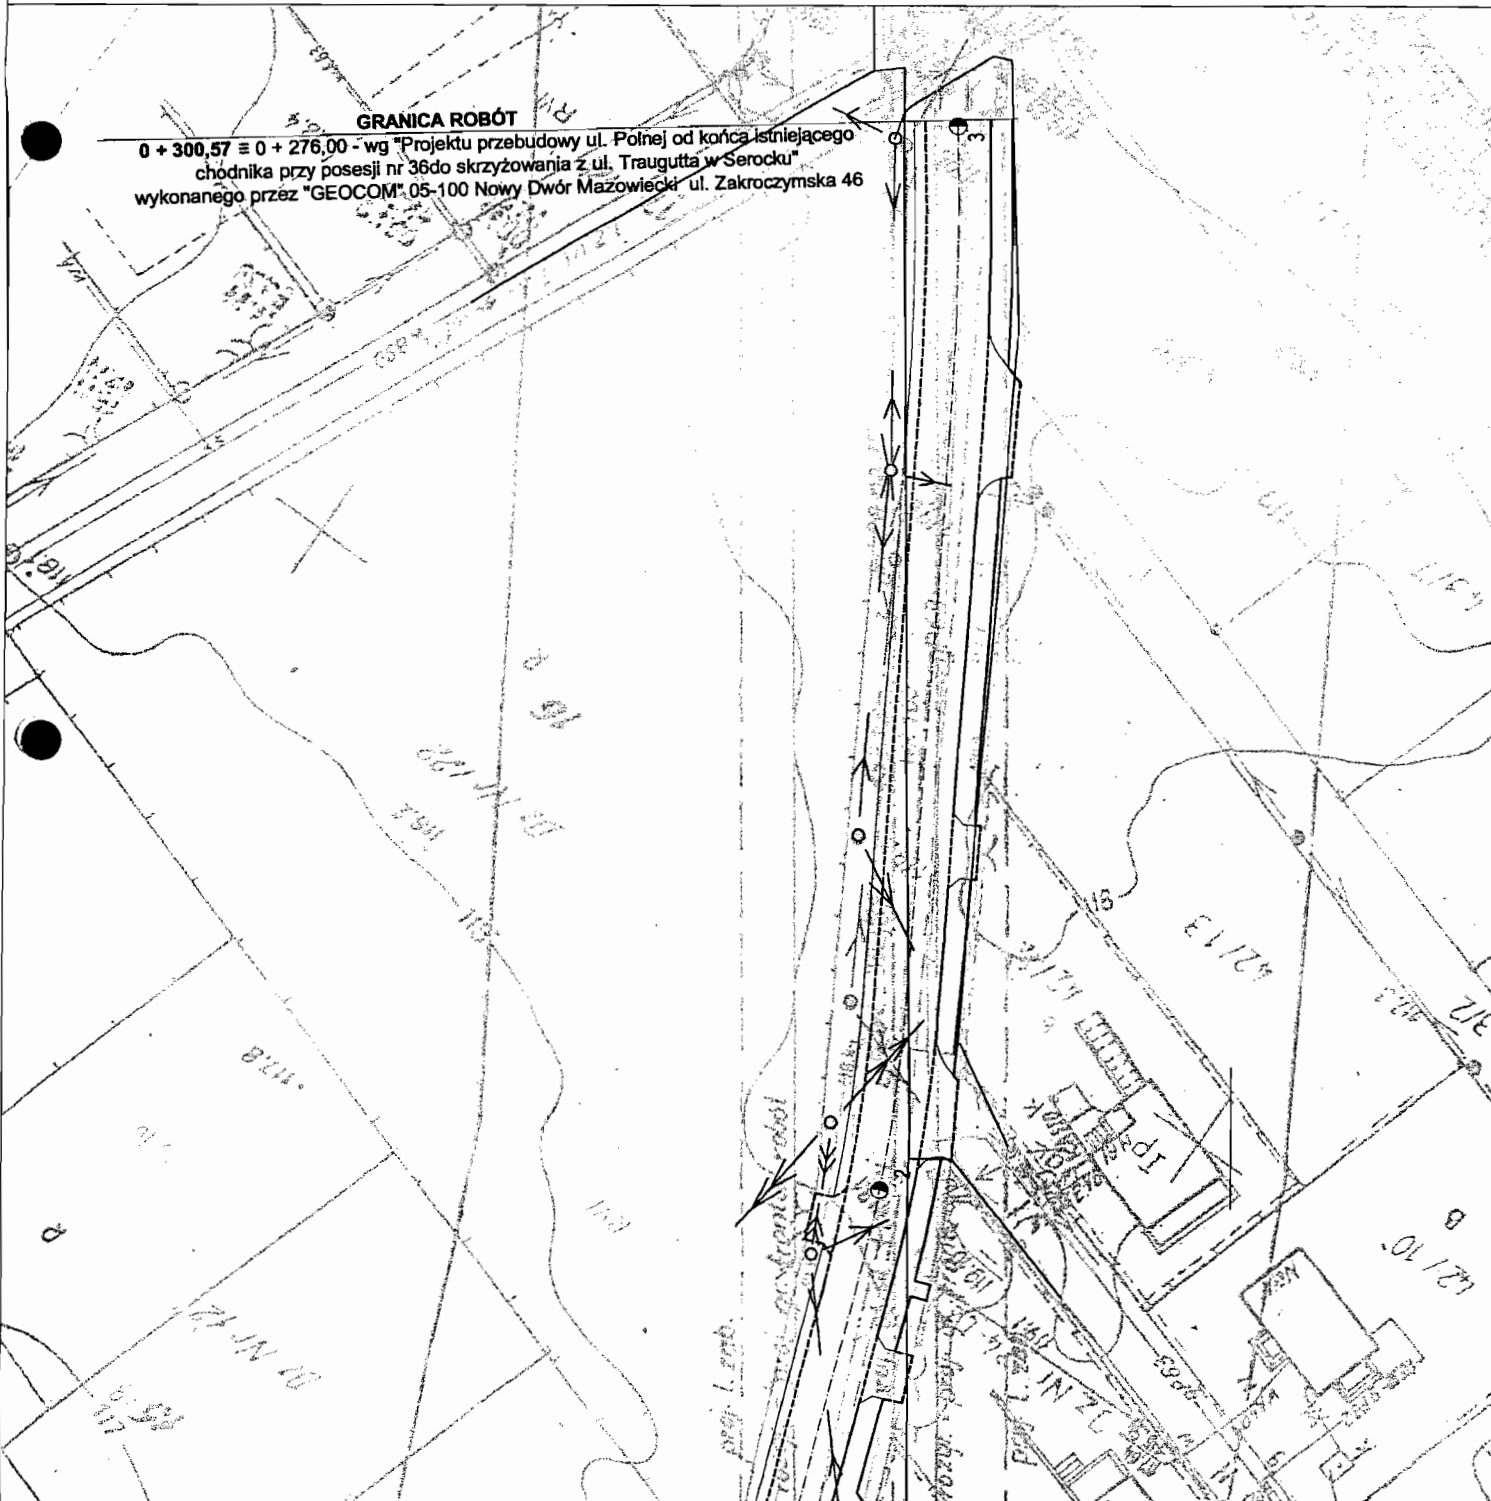

**LEGENDA:**

ISTNIEJĄCE:




SLUPY NAPONOWEJ LINII ELEKTROENERGETYCZNEJ  
LATARNIE  
SLUPY NAPONOWEJ LINII TELEKOMUNIKACYJNEJ  
GAZOCIĄG  
WODOCIĄG

# Kom projekt s.c.

Tel/fax  
0-20717-0-28  
0-20717-0-78

**PROJEKTOWANIE KOMUNIKACYJNE**  
06-200 Maków Maz. ul. Włosa 18

Urząd Miasta i Gminy Serock		
Nazwa obiektu:	Ulica Polna w Serocku	
Adres obiektu:	Przebudowa ulicy Polnej w Serocku od km 0+041,15 do km 0+300,57	
Nazwa robót:	ZBIORCZA PLANSZA UZBROJENIA	
Skala:	1:500	
Data:	MAJ 2007	
Imię i nazwisko:	Podpis: Nr uprawnień:	
Projektant:	mgr inż. Radosław Zwiakiel	Wz-25902
Wykonawca:	mgr inż. Józef Krupaśkiel	MAN-IV-102207561
DROGOWA		
P.W.		
1:500		
3		

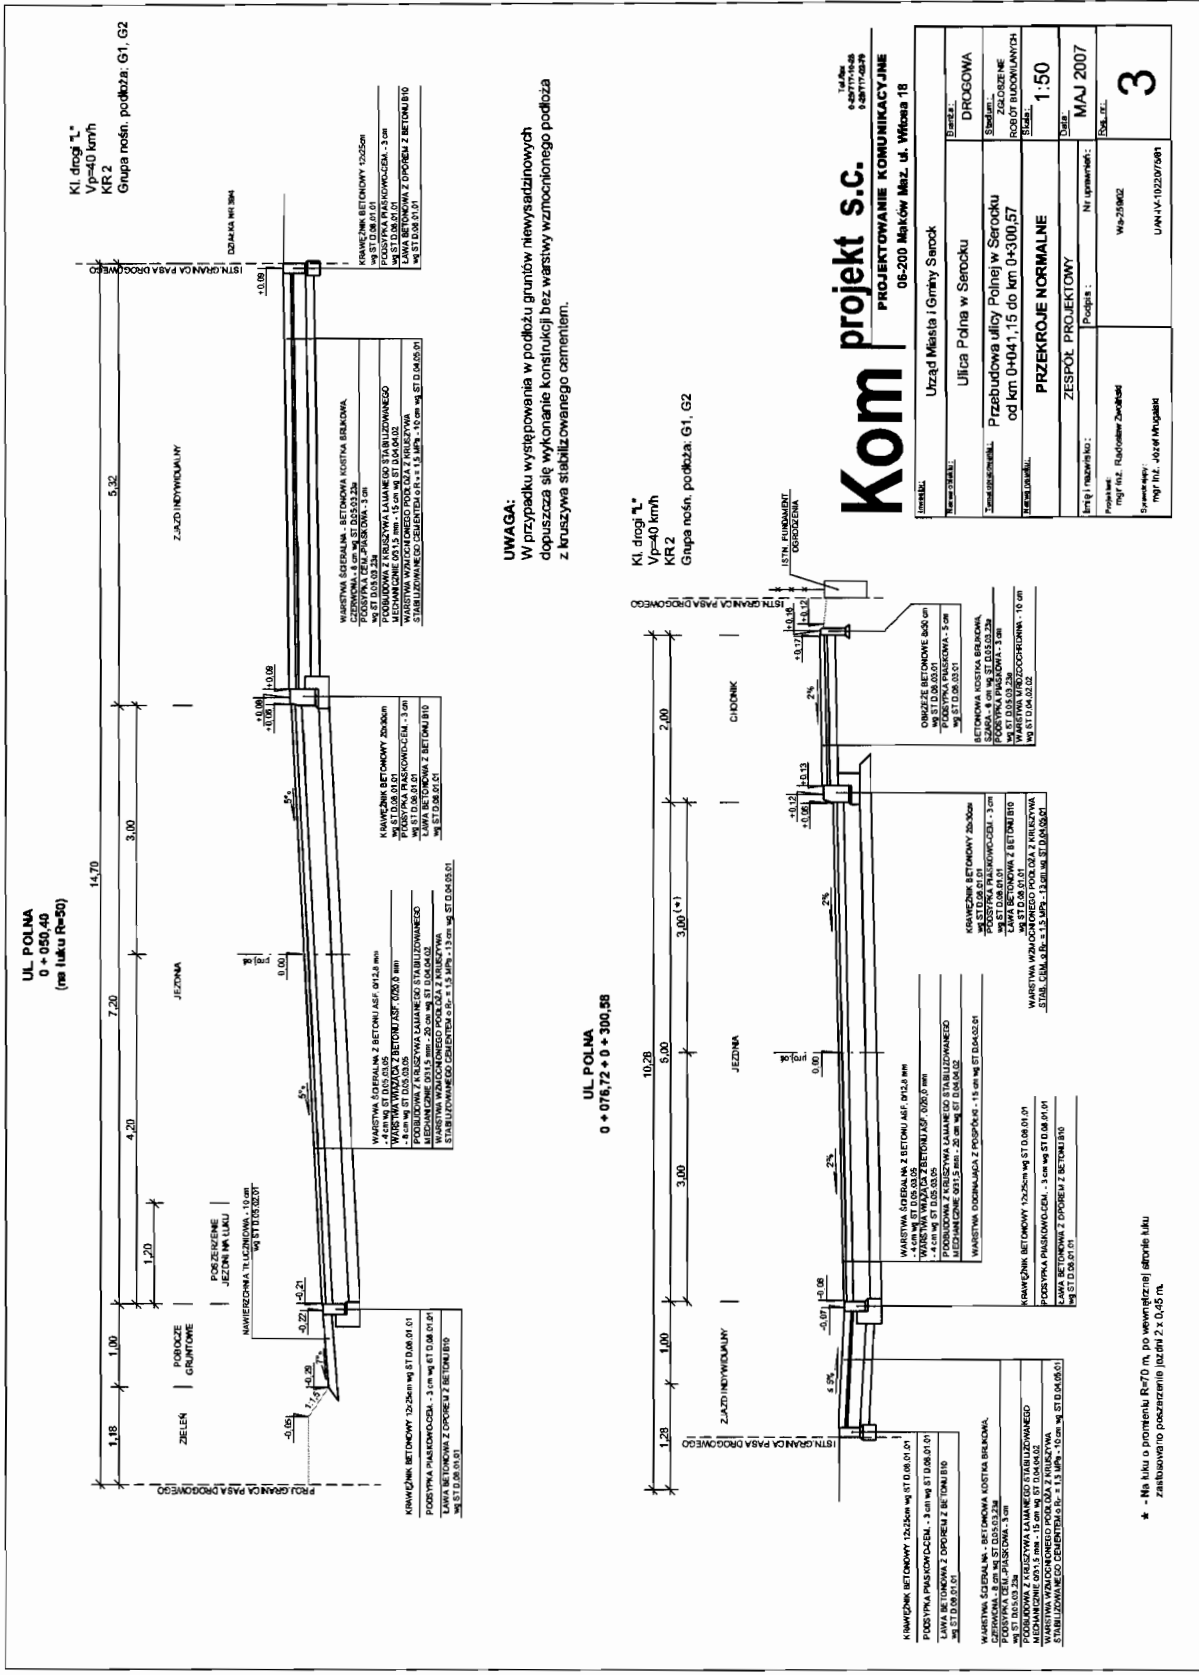

Kl. drogi "L"  
Vp=40 km/h  
Grupa nośn. podłoża: G1, G2

UL POLNA  
0 + 050,40  
(na luku R=90)

UL POLNA  
0 + 076,72 + 0 + 300,58

**UWAGA:**  
W przypadku występowania w podłożu gruntów niewyśradzinowych dopuszcza się wykonanie konstrukcji bez warstwy wzmocnionego podłoża z kruszywa stabilizowanego cementem.

Kl. drogi "L"  
Vp=40 km/h  
Grupa nośn. podłoża: G1, G2

# Kom projekt s.c.


PROJEKTOWANIE KOMUNIKACYJNE

Nazwa obiektu:	Urząd Miasta i Gminy Sarok
Adres obiektu:	Ulica Polna w Saroku
Opis obiektu:	Przebudowa ulicy Polnej w Saroku od km 0+041,15 do km 0+300,57
Skala:	PRZEKROJE NORMALNE 1:50
Imię i nazwisko:	ZESPÓŁ PROJEKTOWY
Pracownik:	Nr uprawnień: MAJ 2007
Specjalność:	Wz-25/602
Podpis:	UJN/14-10220/081
Strona:	3

\* - Na planie o promieniu R=70 m, po wykonaniu jezdni ulicy, należy zabezpieczyć poszerzenie jezdni z k. 27. 04.07 m.


*Inspektor ds. Inwestycji*  
Marek Bąbolski

0 + 041,15 ± 0 + 538,14 - wg „Projektu budowy obwodnicy Serocka w ciągu drogi krajowej nr 61”  
 0 + 050,40 PROJ. ZIAZD INDYWIDUALNY  
 0 + 112,55 PROJ. ZIAZD INDYWIDUALNY  
 0 + 128,80 PROJ. ZIAZD PUBLICZNY  
 0 + 133,35 PROJ. ZIAZD INDYWIDUALNY  
 0 + 157,40 PROJ. ZIAZDY INDYWIDUALNE  
 0 + 183,50 PROJ. ZIAZD INDYWIDUALNY  
 0 + 196,75 PROJ. ZIAZD INDYWIDUALNY  
 0 + 210,35 PROJ. ZIAZD INDYWIDUALNY  
 0 + 232,05 PROJ. ZIAZD INDYWIDUALNY  
 0 + 272,70 PROJ. ZIAZD INDYWIDUALNY  
 0 + 300,58 ± 0 + 278,00 - wg „Projektu przebudowy ul. Polnej od końca istn. chodnika przy posesji nr 38 do skrzyżowania z ul. Traugutta”

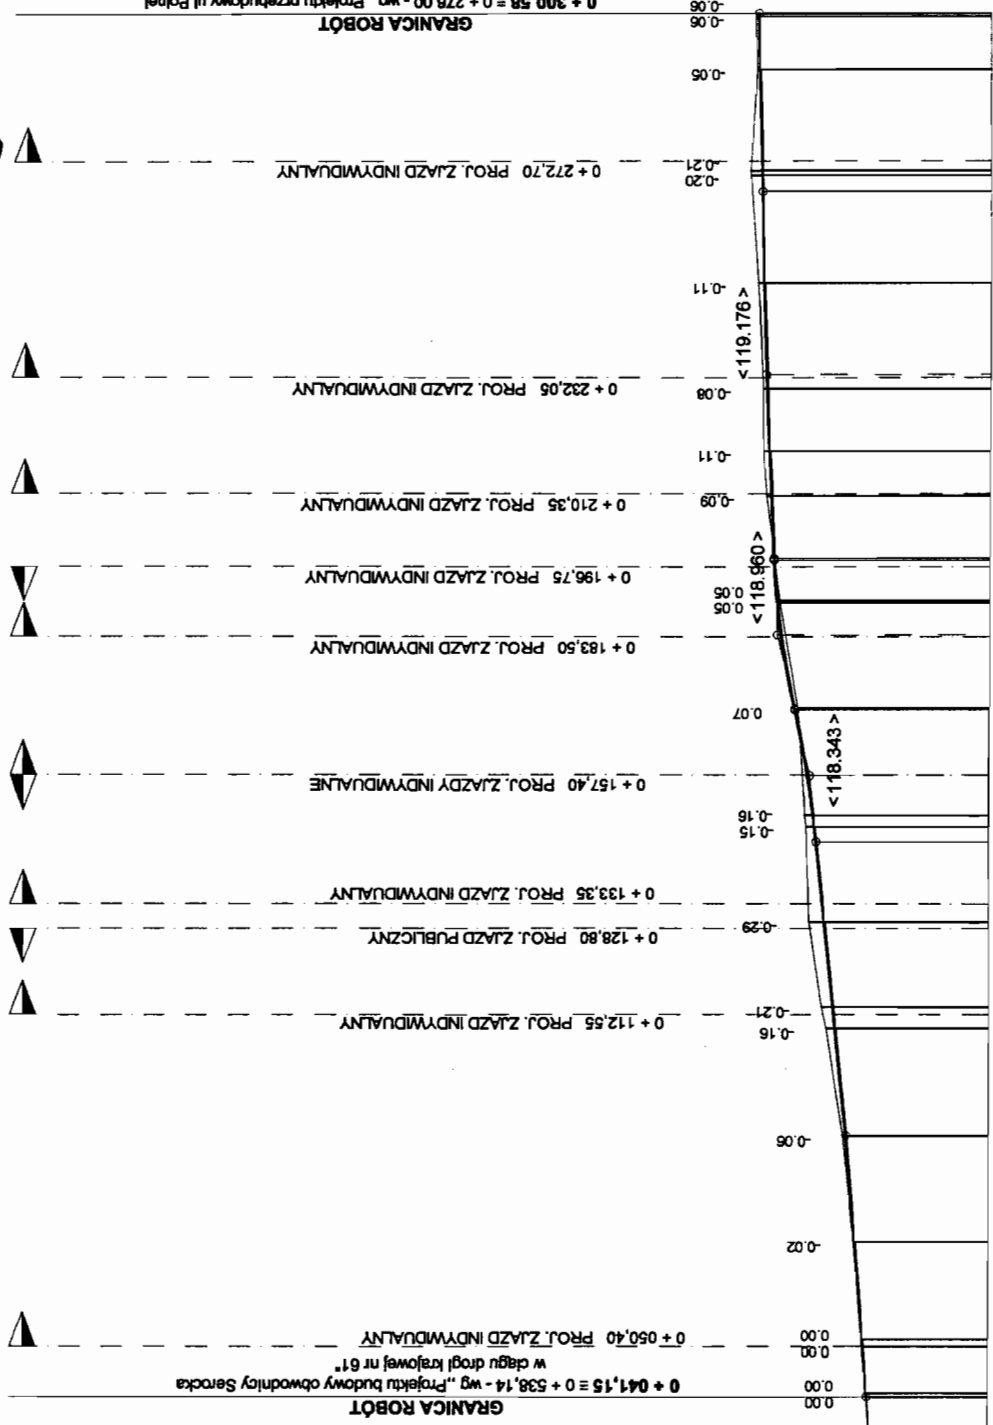


**Kom projekt s.c.**  
 PROJEKTOWANIE KOMUNIKACYJNE  
 06-200 Maków Maz. ul. Witosa 18

Urząd Miasta i Gminy Serock	
Branda:	DROGOWA
Temat opracowania:	Ulica Polna w Serocku Przebudowa ulicy Polnej w Serocku od km 0+041,15 do km 0+300,57
Skala:	P.W.
Wzrost osobisty:	PROFIL PODŁUŻNY
Integ i rozmiar:	ZESPÓŁ PROJEKTOWY
Podpis:	Nr uprawnień: MAJ 2007r.
Przebieg:	Wz-25902
Specjalność:	UAM-IV-102207581
mgr inż. Jacek Mrogalski	4

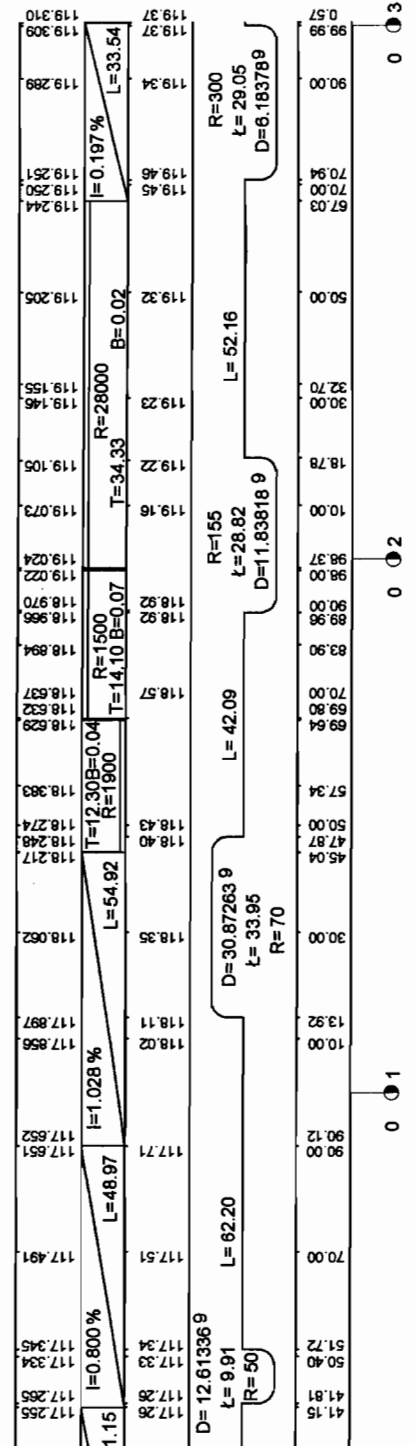




UL. POLNA  
0 + 050,40  
(na łuku R=50)

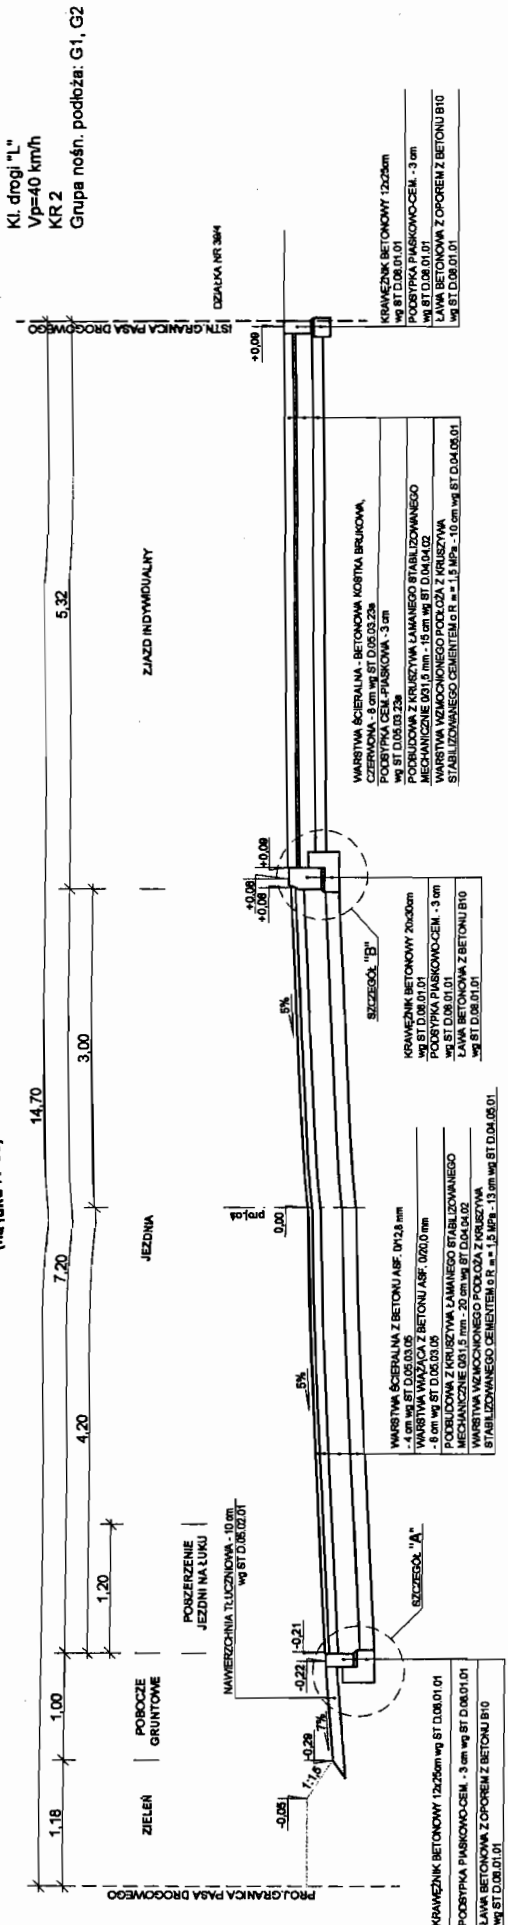

**UWAGA:**  
W przypadku występowania w podłożu gruntów niewyszczepionych dopuszcza się wykonanie konstrukcji bez warstwy wzmocnionego podłoża z kruszywa stabilizowanego cementem.

Kl. drogi "L"  
Vp=40 km/h  
KR 2  
Grupa nośn. podłoża: G1, G2

UL. POLNA  
0 + 076,72 + 0 + 300,58

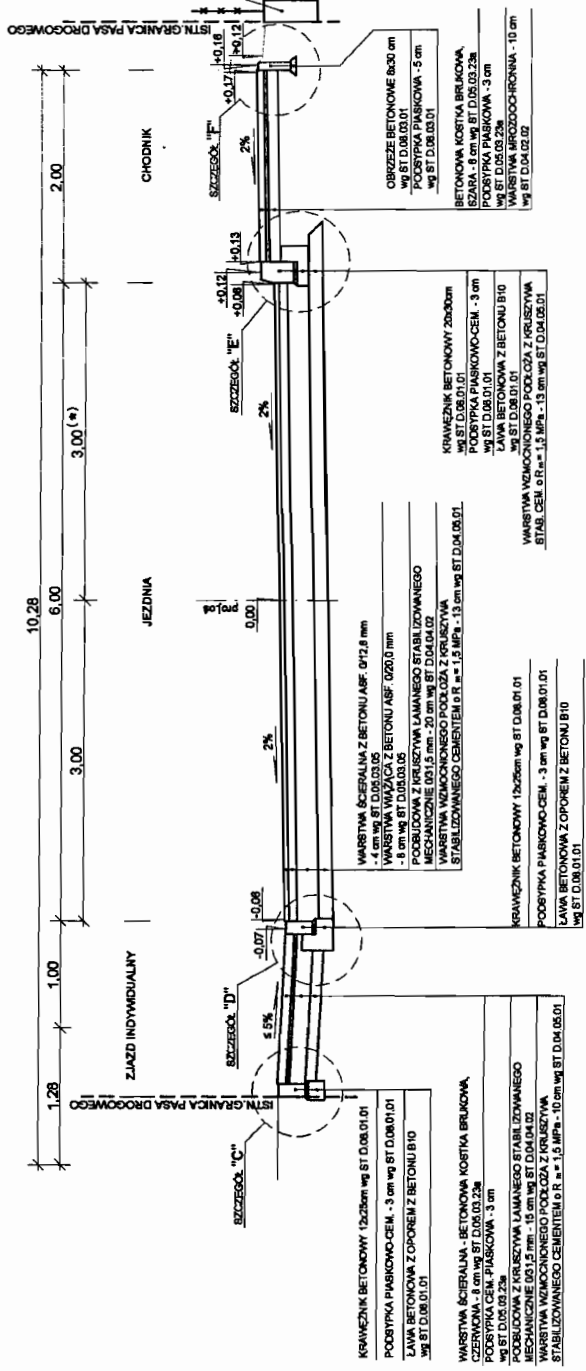

\* - Na łuku o promieniu R=70 m, po wewnętrznej stronie łuku zastosowano poszerzenie jezdni 2 x 0,45 m.

# Kom projekt s.c.

PROJEKTOWANIE KOMUNIKACYJNE  
06-200 Maków Maz. ul. Witosła 18


STADIUM:	Urzęd Miasta i Gminy Serock
WYKONAWCA:	Ulica Polna w Serocku
TYTUŁ PROJEKTU:	Przebudowa ulicy Polnej w Serocku od km 0+041,75 do km 0+300,57
SKALA:	PRZEKROJE NORMALNE 1:50
DATA:	MAJ 2007
RYSUJE:	
PROJEKTOWAŁ:	
OPRACOWAŁ:	
NUMER PROJEKTU:	UJN-IV-10207581

Tabela  
0-28/717-16-28  
0-28/717-16-79

Imię i nazwisko: \_\_\_\_\_  
Przebieg: \_\_\_\_\_  
Nr uprawnień: \_\_\_\_\_  
Podpis: \_\_\_\_\_  
Miejscowość: \_\_\_\_\_  
Data: \_\_\_\_\_  
Wzrost: \_\_\_\_\_  
Ciężar ciała: \_\_\_\_\_  
Ciepłota ciała: \_\_\_\_\_  
Ciężar serca: \_\_\_\_\_  
Ciężar płuc: \_\_\_\_\_  
Ciężar wątroby: \_\_\_\_\_  
Ciężar nerek: \_\_\_\_\_  
Ciężar mózgu: \_\_\_\_\_  
Ciężar krwi: \_\_\_\_\_  
Ciężar łączki: \_\_\_\_\_  
Ciężar kości: \_\_\_\_\_  
Ciężar mięśni: \_\_\_\_\_  
Ciężar skóry: \_\_\_\_\_  
Ciężar włosów: \_\_\_\_\_  
Ciężar paznokci: \_\_\_\_\_  
Ciężar zębów: \_\_\_\_\_  
Ciężar ślinianki: \_\_\_\_\_  
Ciężar tarczycy: \_\_\_\_\_  
Ciężar nadnerczy: \_\_\_\_\_  
Ciężar przytarcznic: \_\_\_\_\_  
Ciężar trzustki: \_\_\_\_\_  
Ciężar pęcherzyka żółciowego: \_\_\_\_\_  
Ciężar pęcherzyka wodnego: \_\_\_\_\_  
Ciężar pęcherzyka moczowego: \_\_\_\_\_  
Ciężar pęcherzyka żółciowego: \_\_\_\_\_  
Ciężar pęcherzyka wodnego: \_\_\_\_\_  
Ciężar pęcherzyka moczowego: \_\_\_\_\_


### SZCZEGÓŁ "A"

POBOCZE GRUNTOWE JEZDNIA

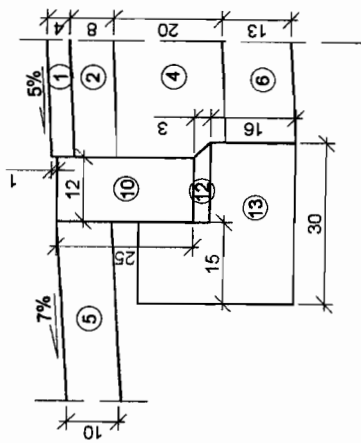


### SZCZEGÓŁ "D"

ZJAZD JEZDNIA

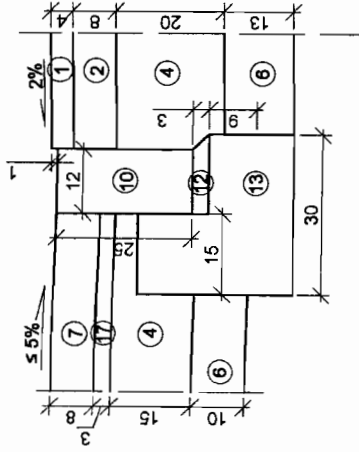


### SZCZEGÓŁ "B"

JEZDNIA ZJAZD

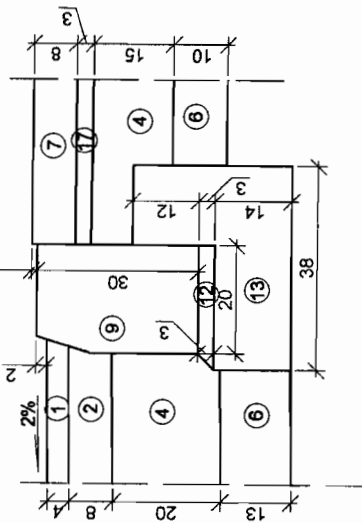


### SZCZEGÓŁ "E"

JEZDNIA CHODNIK

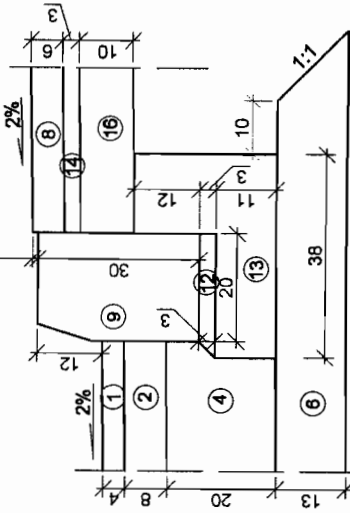


### SZCZEGÓŁ "C"

ZJAZD

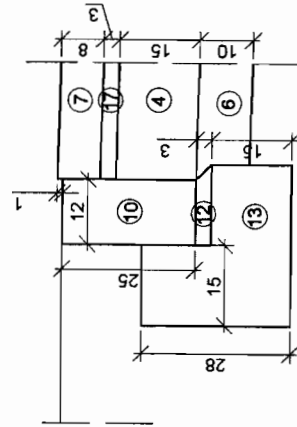

### SZCZEGÓŁ "F"

CHODNIK TRAWNIK

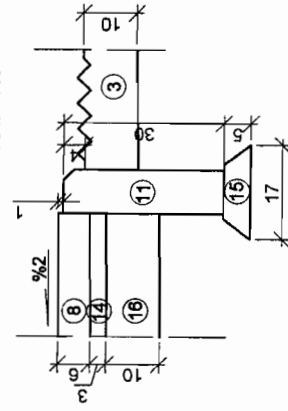

1	WARSTWA ŚCIERALNA Z BETONU ASF. 0/12,8 mm - 4cm wg ST D.05.03.05
2	WARSTWA WIAŻĄCA Z BETONU ASF. 0/16,0 mm - 8 cm wg ST D.05.03.05
3	ZAHUMUSOWANIE WARSTWA ZIEMI URODZAJNEJ O GRUBOŚCI 10 cm I OBSIĄGNIĘ TRAWA wg ST D.08.01.01
4	PODBUDOWA Z KRUSZYWA ŁAMANEGO STAB. MECHANICZNIE 0/31,5 mm wg ST D.04.04.02
5	NAMIERZCHNIA TŁUCZNIOWA - 10 cm wg ST D.05.02.01
6	WARSTWA WZMOCNIENIEGO PODKŁA Z KRUSZYWA STAB. CEMENTEM o R <sub>m</sub> = 1,5 MPa wg ST D.04.05.01
7	BETONOWA KOSTKA BRUKOWA, SZARA - 8 cm wg ST D.05.03.23a
8	BETONOWA KOSTKA BRUKOWA, CZERWONA - 8 cm wg ST D.05.03.23a
9	KRAWĘŻNIK BETONOWY 20x30cm wg ST D.08.01.01
10	KRAWĘŻNIK BETONOWY 12x25cm wg ST D.08.01.01
11	OBRZEŻE BETONOWE 8x30 cm wg ST D.08.03.01
12	PODSYPKA PIASKOWO-CEM. - 3 cm wg ST D.08.01.01
13	ŁAWA BETONOWA Z OPOREM Z BETONU B10 wg ST D.08.01.01
14	PODSYPKA PIASKOWA - 3 cm wg ST D.05.03.23a
15	PODSYPKA PIASKOWA - 5 cm wg ST D.06.03.01
16	WARSTWA MROZOCHRONNA - 10 cm wg ST D.04.02.02
17	PODSYPKA CEM. - PIASKOWA - 3 cm wg ST D.05.03.23a

# Kom projekt s.c.

PROJEKTOWANIE KOMUNIKACYJNE  
06-200 Maków Msz. ul. Witosza 18







Tel./fax  
6-3877710-3  
6-3877710-3

Imię i nazwisko:	Urząd Miasta i Gminy Serock
Pełnia:	Nr uprawnień:
Projektant:	mgr inż. Radosław Zwoliński
Wykonawca:	mgr inż. Józef Mugałda
Adres:	Ulica Polna w Serocku
Adres:	Przebudowa ulicy Polnej w Serocku od km 0+041,15 do km 0+300,57
Adres:	SZCZEGÓŁY KONSTRUKCYJNE
Adres:	ZESPÓŁ PROJEKTOWY
Adres:	MAJ 2007
Adres:	6







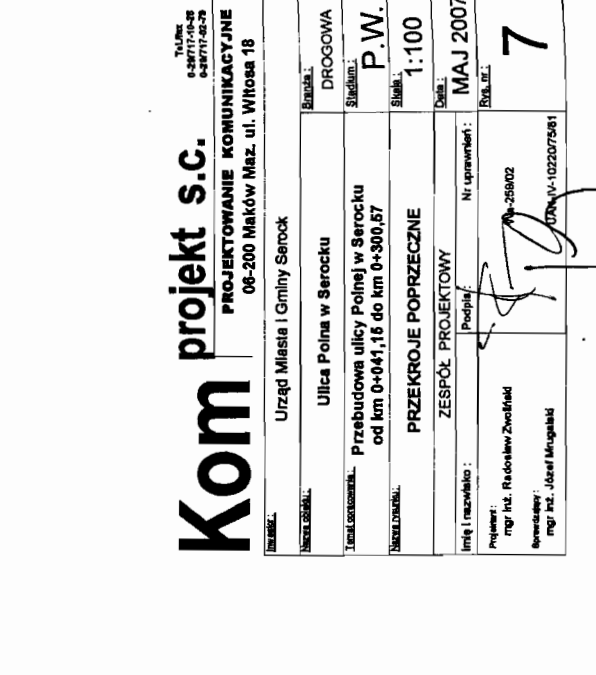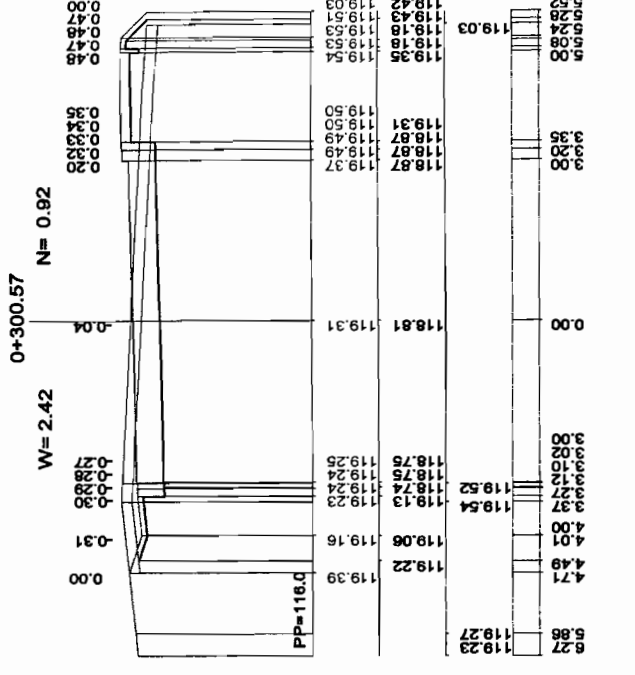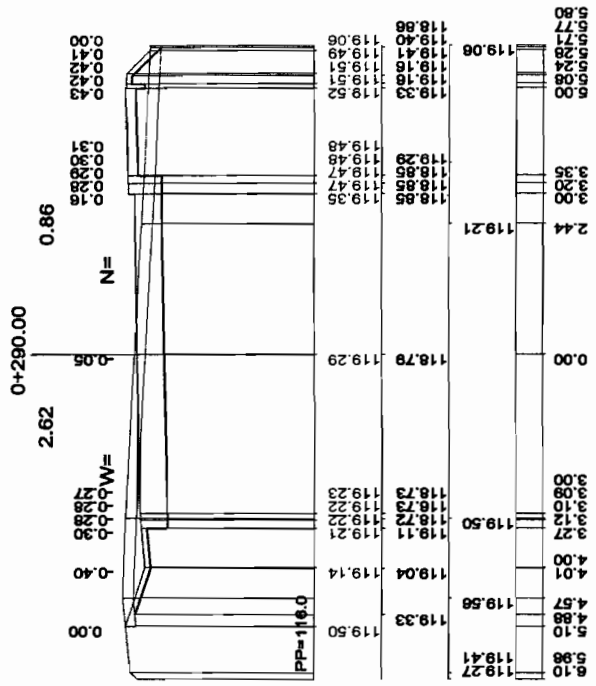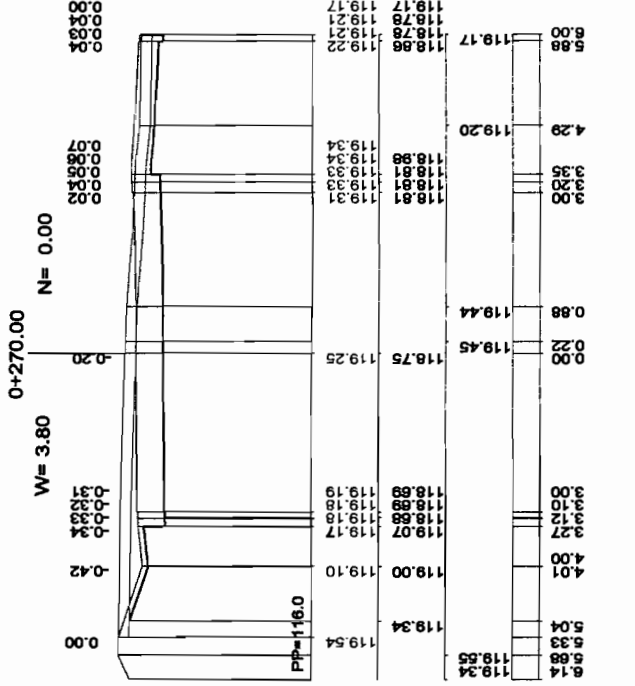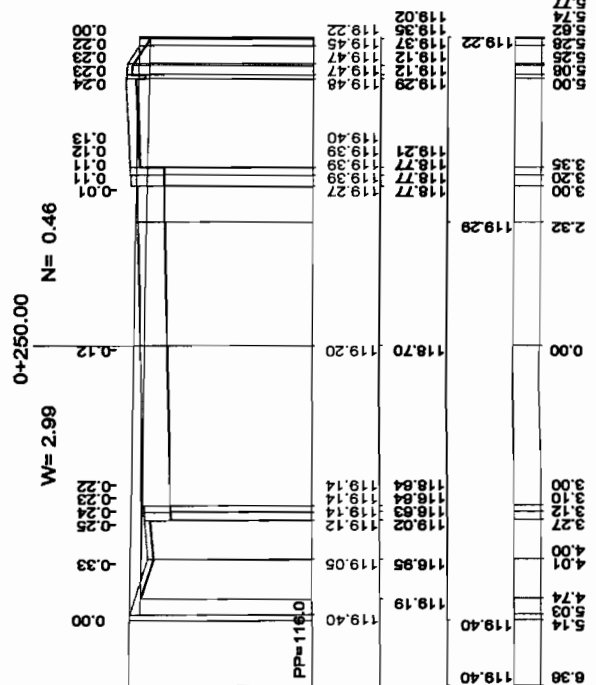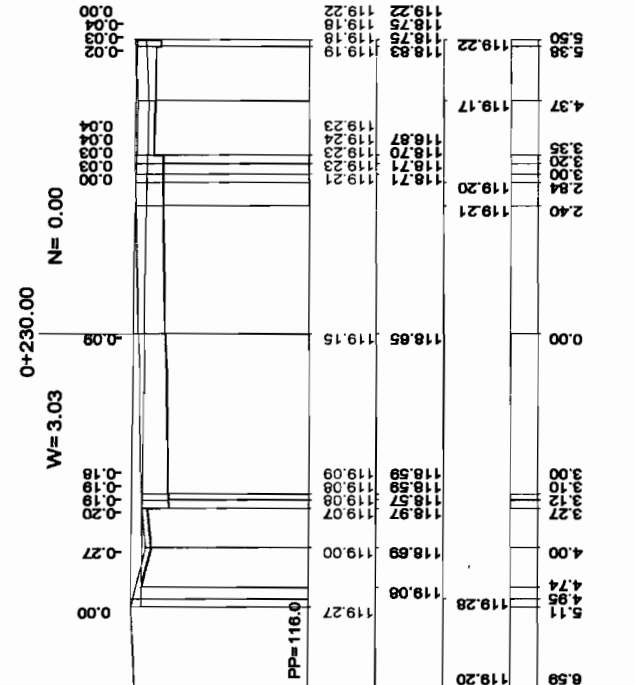

# Kom projekt s.c.

PROJEKTOWANIE KOMUNIKACYJNE  
00-200 Maków Maz. ul. Witosa 18

Urząd Miasta i Gminy Serock

BRANŻA:	DRUGOWA
STADIUM:	PRZEBUDOWA ulicy Polnej w Serocku od km 0+041,16 do km 0+300,57
SKALA:	1:100
DATA:	MAJ 2007
IMię i nazwisko:	Podpis: [Signature]
Nr uprawnień:	Nr uprawnień: 25802
Projektant:	mgr inż. Radosław Zwoliński
Remontujący:	mgr inż. Jacek Mągała

7